

仁淀川町										
(金抜)										
<div>令和 7 年度 旧大崎小学校体育館解体工事</div> <div>完成期限 令和 8 年 6 月 3 0 日</div>										

令和7年度 旧大崎小学校体育館解体工事

金抜内訳書

工 事 費 内 訳 明 細 書

工事名； 令和7年度 旧大崎小学校体育館解体工事							
合計金額 . -							
	名 称	摘 要	数 量	単位	単 価	金 額	備 考
A	共通仮設費		1.0	式			
B	建築解体工事		1.0	式			
C	電気設備解体工事		1.0	式			
D	機械設備解体工事		1.0	式			
E	純工事費		1.0	式			
F	現場管理費		1.0	式			別紙算出表より
G	工事原価		1.0	式			
	一般管理費(調整前)		1.0	式			別紙算出表より
H	一般管理費(調整後)		1.0	式			
I	工事価格		1.0	式			
J	消費税相当額	10%	1.0	式			
	工 事 費 合 計						

工 事 費 内 訳 明 細 書

番号	名 称	摘 要	数 量	単位	単 価	金 額	備 考
A	共通仮設費						
A-1	共通仮設費率		1.0	式			
A-2	共通仮設費積み上げ						
	交通誘導員 B		105.0	人			
	仮囲い 成形鋼板	H=2000 期間3ヶ月 運搬費共	69.5	m			
	出入口 シートゲート	W=6000 H=4500 期間3ヶ月 運搬費共	1.0	箇所			
	小 計						

工 事 費 内 訳 明 細 書

	名 称	摘 要	数 量	単位	単 価	金 額	備 考
B	建築解体工事						
1	直接仮設		1.0	式			
2	解 体		1.0	式			
3	廃材収集積込		1.0	式			
4	廃材運搬		1.0	式			
5	廃材処分費		1.0	式			
6	アスベスト含有塗材の除去		1.0	式			
7	アスベスト含有塗材溶出・含有量試験		1.0	式			
8	発生材		1.0	式			
	小 計						

工 事 費 内 訳 明 細 書

番号	名 称	摘 要	数 量	単位	単 価	金 額	備 考
1	直接仮設工事						
	外部足場 くさび緊結式	(手摺先行方式) 建地幅600(10m未満) 存置3ヶ月・運搬共	1,058.0	m ²			
	防音シート	運搬共	1,058.0	m ²			
	内部足場 くさび緊結式	(手摺先行方式) 建地幅600(10m未満) 運搬共	497.0	m ²			
	ローリングタワー H=7.0m	期間1ヶ月・運搬共	3.0	台			
	内部枠組み棚足場H=3.6m	期間2ヶ月・運搬共	74.9	m ²			
	階段棚足場	期間2ヶ月・運搬共	23.5	m ²			
	脚立足場 並列 H=1.8m	期間2ヶ月・運搬共	199.0	m ²			
	小 計						

工 事 費 内 訳 明 細 書

番号	名 称	摘 要	数 量	単位	単 価	金 額	備 考
2	解 体	体育館 2 階建 (渡り廊下含む)					
		体育館 渡り廊下 延べ床面積 606.99 20.66 627.65m ²					
躯体	鉄骨解体	鉄骨建屋重量55.0 t 解体撤去	697.7	m ²			
	無筋コンクリート	捨てコンクリート //	7.0	m ³			
	有筋コンクリート	土間コンクリート //	60.1	m ³			
	有筋コンクリート	基礎コンクリート //	63.0	m ³			
	無筋コンクリート	2階デッキ上コンクリート //	19.9	m ³			
	コンクリートブロック壁	厚100 //	23.1	m ²			
	木造軸組壁	厚100 //	538.0	m ²			8.98m ³
	【外部】						
屋根	亜鉛メッキ鋼板0.5mmリブ付き折版	解体撤去	506.0	m ²			
	ガラスウールマット 厚50mm ビニルフィルム梱包品	//	506.0	m ²			25.3m ³
	ルーフデッキ厚0.6mm H=100	//	105.0	m ²			
	ルーフデッキ厚0.5mm H=100	//	51.1	m ²			
	ゴム系シート防水	//	110.0	m ²			
	軒樋 カラー鉄板 糸端600	//	60.0	m			
	軒樋 塩ビ100角 糸端350	//	33.3	m			
	縦樋 カラー鉄板 75x120角	//	95.8	m			
	縦樋 樋 塩ビ 75φ	//	30.2	m			

工 事 費 内 訳 明 細 書

番号	名 称	摘 要	数 量	単位	単 価	金 額	備 考
外壁	根廻 モルタル 厚30 (RC)	解体撤去	87.0	m2			
	ALC板 厚100	〃	469.0	m2			
	梁型モルタル 厚30 (RC)	〃	19.6	m2			
	梁型ラスモルタル 厚30	〃	16.6	m2			
	柱型ラスモルタル 厚30	〃	20.7	m2			
	カラー鉄板サントイッチャ 裃厚50	〃	233.0	m2			
	外部アルミサッシ	〃	219.0	m2			
	ガラス	〃	219.0	m2			
	吹付材 (アスベスト含有)	クリソイル含有 〃	501.0	m2		別紙見積による	アスベスト含有塗材除去
内部床	磁器タイル150角	〃	20.7	m2			
	長尺塩ビシート (アスベスト含有)	クリソイル含有 〃	79.8	m2			
	階段 (木製)	〃	7.4	m2			
	フローリング厚15、ラワン合板厚15	〃	396.0	m2			
	鋼製根太下地	〃	354.0	m2			
	木製根太、大引き、束	〃	46.8	m2			
	ステージ下モルタル 厚30	〃	46.8	m2			
	長尺塩ビシート	〃	72.7	m2			
	ラワン合板厚15	〃	4.6	m2			
	木製スノコ	〃	2.0	m2			

工 事 費 内 訳 明 細 書

番号	名 称	摘 要	数 量	単位	単 価	金 額	備 考
内部床	モザイクタイル25角	解体撤去	18.9	m2			
	階段ノスリップ 金物	〃	35.2	m			
	モルタル 厚30	〃	176.0	m2			
巾木	磁器タイル150角	〃	1.5	m2			
	移動階段（木製）	巾1.0 x 1.5 1.0h 〃	2.0	台			
	ラン H=100	〃	203.0	m			
	ひな壇（木製）	1.975 x 1.0 x 0.4 h 〃	4.0	台			
	ひな壇（ 〃 ）	1.975 x 1.0 x 0.7 h 〃	4.0	台			
	モルタル 厚25	〃	1.5	m2			
	塩ビ巾木H=100（アスベスト含有）	クリソイル含有 〃	22.0	m			
内壁	合板 厚6	〃	36.9	m2			
	木製下足箱3.800x400x1500 h	木材積 0.3m3 〃	1.0	箇所			
	セッチェーボード 厚12	〃	176.0	m2			
	有孔合板厚6	〃	113.0	m2			
	ガラスウール 厚25	〃	113.0	m2			
	モルタル 厚25	〃	23.8	m2			
	石膏ボード 厚9	〃	257.0	m2			
	ビニルクロス	〃	104.0	m2			
	合板5.5	〃	24.0	m2			

工 事 費 内 訳 明 細 書

番号	名 称	摘 要	数 量	単位	単 価	金 額	備 考
	(アスベスト含有) ガラス繊維強化フレキシブルボード 厚5	クリソタイル、アモサイト含有 解体撤去	217.0	m2			
	木製器具棚	900 x 3,540 1段 //	2.0	m2			
	タイル 100角	下地モルタル 厚20共 //	55.5	m2			
	有孔セッチェルボード 厚12	//	69.2	m2			
	石膏ボード 厚12	//	62.9	m2			
	木製建具	//	59.8	m2			
軒裏	石綿大平版 厚6(アスベスト含有)	みなしアスベスト含有 //	29.6	m2			
天井	石膏ボード 厚9	//	250.0	m2			
	(アスベスト含有) ジプトン 厚9	みなしアスベスト含有 //	38.9	m2			
	木製カーテンボックス 100 x 100	//	76.1	m			
	カーテン・幕・防球ネット	//	686.1	m2			
	体育施設バスケットゴール 大 天井吊	スチール //	1.0	箇所			
	体育施設バスケットゴール小 壁付	スチール //	5.0	箇所			
	体育施設吊り縄受けハンガー金物	//	1.00	箇所			
	体育施設吊り縄ロープ 35φ 長さ7.0m	//	10.0	本			
	体育施設助木	スチール枠 縦横木製 //	1.0	箇所			
	給排水管	VP25～VP100 //	0.3	m			
	屋外雨水及び排水管	VP-100～VP125 //	113.00	m			
	アスファルト舗装剥ぎ取り	厚50 //	125.0	m2			

工 事 費 内 訳 明 細 書

番号	名 称	摘 要	数 量	単位	単 価	金 額	備 考
	有筋コンクリート	スロープ、犬走、雨水会所 //	16.5	m3			
	スチールフェンス H=1.2m	基礎別途 //	17.0	m			
	重機運搬費		2.0	往復			
	埋め戻し	客土	92.8	m3			
	敷均し整地		856.0	m2			
	小 計						

工 事 費 内 訳 明 細 書

番号	名 称	摘 要	数 量	単位	単 価	金 額	備 考
3	廃材収集積込						
	コンクリート殻（無筋）		63.20	t			26.9m ³ x 2.35 t / m ³
	コンクリート殻（有筋）		289.30	t			123.1m ³ x 2.35 t / m ³
	混合	コンクリートブロック	2.50	t			2.31m ³ x 1.1 t / m ³
壁	木くず		4.90	t			8.98m ³ x 0.55 t / m ³
屋根	金属くず		4.00	t			0.52m ³ x 7.8 t / m ³
屋根下	ガラス・陶器類（GW）	ガラスウール 25.3m ³	0.25	t			25.3m ³ x 0.01 t / m ³
屋根	廃プラスチック	塩ビ樋	0.20	t			63.5m ³ x 0.0032 t / m ³
〃	混合廃材	シート防水	0.44	t			0.22m ³ x 2.0 t / m ²
〃	混合廃材	モルタル	9.00	t			4.5m ³ x 2.0 t / m ³
外壁	安定型瓦礫	ALC板	30.50	t			46.9m ³ x 0.65 t / m ³
〃	混合（複合）サントイッチパネル	厚50mm 鉄板+断熱材+鉄板	11.70	m ³			
〃	金属（アルミサッシ）		1.8	t			0.67m ³ x 2.69 t / m ³
〃	ガラス・陶器類	ガラス	3.70	t			1.48m ³ x 2.50 t / m ³
〃	アスベスト含有建材	ALCモルタル面の吹付材 501m ²	2.0	t		別紙見積による	B-6 アスベスト含有塗材除去
床	混合廃材	磁器タイル	0.8	t			0.4m ³ x 2.00 t / m ³
〃	廃プラスチック	長尺塩ビシート（アスベスト混入）	0.4	t			0.2m ³ x 2.00 t / m ³
〃	木くず		7.9	t			14.4m ³ x 0.55 t / m ³
〃	金属（スチール）	鋼製床、ハンズリップ金物	5.0	t			0.64m ³ x 7.8 t / m ³

工 事 費 内 訳 明 細 書

番号	名 称	摘 要	数 量	単位	単 価	金 額	備 考
床	混合廃材	モルタル	13.4	t			6.7m ³ x 2.0 t / m ³
〃	廃プラスチック	長尺塩ビシート	0.36	t			0.18m ³ x 2.00 t / m ³
巾木壁	木くず		2.74	t			4.98m ³ x 0.55 t / m ³
〃	混合廃材	モルタル	2.30	t			1.15m ³ x 2.00 t / m ³
〃	廃プラスチック	塩ビ巾木アスベスト含有	0.09	t			0.045m ³ x 2.00 t / m ³
〃	廃ボード		5.60	t			5.23m ³ x 1.070 t / m ³
〃	ガラス・陶器類 (GW)	ガラスウール 5.65m ³	0.06	t			5.65m ³ x 0.01 t / m ³
〃	混合廃材	ビニルクロス	0.10	t			104m ² x 0.001 t / m ²
〃	廃ボード (アスベスト含有)	ガラス繊維強化フレキシブルボード 厚5	1.70	t			1.09m ³ x 1.6 t / m ³
〃	混合廃材	磁器タイル、陶器タイル	0.56	t			0.28m ³ x 2.0 t / m ³
天井	廃ボード (アスベスト含有)	石綿板厚6	0.32	t			0.18m ³ x 1.8 t / m ³
〃	廃ボード (アスベスト含有)	ジプトン 厚9	0.28	t			0.35m ³ x 0.8 t / m ³
内	布・繊維くず		0.22	t			1.84m ³ x 0.12 t / m ³
内	金属 (スチール)		0.99	t			0.127m ³ x 7.8 t / m ³
内外	廃プラスチック	塩ビ給排水管	0.65	t			230.6m x 0.0028 t / m ³
屋外	アスファルト殻	6.25m ³	14.7	t			6.25m ³ x 2.35 t / m ³
〃	有筋コンクリート	16.5m ³	38.8	t			16.5m ³ x 2.35 t / m ³
〃	スチールフェンス H=1.2m		0.15	t			0.019m ³ x 7.8 t / m ³
	小 計						

工 事 費 内 訳 明 細 書

番号	名 称	摘 要	数 量	単位	単 価	金 額	備 考
4	廃材運搬費						
	コンクリート殻（無筋）		63.20	t			
	コンクリート殻（有筋）		289.30	t			
	混合	コンクリートブロック	2.50	t			
	木くず		4.90	t			
	金属くず		4.00	t			
	ガラス・陶器類（GW）	ガラスウール 25.3m3	0.25	t			
	廃プラスチック	塩ビ桶	0.20	t			
	混合廃材	シート防水	0.44	t			
	混合廃材	モルタル	9.00	t			
	安定型瓦礫	ALC板	30.50	t			
	混合（複合）サントイッチパネル	厚50mm 鉄板+断熱材+鉄板	11.70	m3			
	金属（アルミサッシ）		1.8	t			
	ガラス・陶器類	ガラス	3.70	t			
	アスベスト含有建材	ALCモルタル面の吹付材 501m2				別紙見積による	B-6 アスベスト含有塗材除去
	混合廃材	磁器タイル	0.8	t			
	廃プラスチック	長尺塩ビシート（アスベスト混入）	0.4	t			
	木くず		7.9	t			
	金属（スチール）	鋼製床、ハンスリップ 金物	5.0	t			

工 事 費 内 訳 明 細 書

番号	名 称	摘 要	数 量	単位	単 価	金 額	備 考
	混合廃材	モルタル	13.4	t			
	廃プラスチック	長尺塩ビシート	0.36	t			
	木くず		2.74	t			
	混合廃材	モルタル	2.30	t			
	廃プラスチック	塩ビ巾木アスベスト含有	0.09	t			
	廃ボード		5.60	t			
	ガラス・陶器類 (GW)	ガラスウール 5.65m3	0.06	t			
	混合廃材	ビニルクロス	0.10	t			
	廃ボード (アスベスト含有)	ガラス繊維強化フレキシブルボード厚5	1.70	t			
	混合廃材	磁器タイル、陶器タイル	0.56	t			
	廃ボード (アスベスト含有)	石綿板厚6	0.32	t			
	廃ボード (アスベスト含有)	ジプトン 厚9	0.28	t			
	布・繊維類		0.22	t			
	金属 (スチール)		0.99	t			
内外	廃プラスチック	塩ビ給排水管	0.65	t			
屋外	アスファルト殻	6.25m3	14.7	t			
〃	有筋コンクリート	16.5m3	38.8	t			
〃	スチールフェンス H=1.2m		0.15	t			
	小 計						

工 事 費 内 訳 明 細 書

番号	名 称	摘 要	数 量	単位	単 価	金 額	備 考
5	廃材処分費						
	コンクリート殻（無筋）		63.20	t			
	コンクリート殻（有筋）		289.30	t			
	混合	コンクリートブロック	2.50	t			
	木くず		4.90	t			
	金属くず		4.00	t			
	ガラス・陶器類（GW）	ガラスウール 25.3m3	0.25	t			
	廃プラスチック	塩ビ樋	0.20	t			
	混合廃材	シート防水	0.44	t			
	混合廃材	モルタル	9.00	t			
	安定型瓦礫	ALC板	30.50	t			
	混合（複合）サントイッチパネル	厚50mm 鉄板+断熱材+鉄板	11.70	m3			
	金属（アルミサッシ）		1.8	t			
	ガラス・陶器類	ガラス	3.70	t			
	アスベスト含有建材	ALCモルタル面の吹付材 501m2				別紙見積による	B-6 アスベスト含有塗材除去
	混合廃材	磁器タイル	0.8	t			
	廃プラスチック	長尺塩ビシート（アスベスト混入）	0.4	t			
	木くず		7.9	t			
	金属（スチール）	鋼製床、ノンスリップ金物	5.0	t			

工 事 費 内 訳 明 細 書

番号	名 称	摘 要	数 量	単位	単 価	金 額	備 考
	混合廃材	モルタル	13.4	t			
	廃プラスチック	長尺塩ビシート	0.36	t			
	木くず		2.74	t			
	混合廃材	モルタル	2.30	t			
	廃プラスチック	塩ビ巾木アスベスト含有	0.09	t			
	廃ボード		5.60	t			
	ガラス・陶器類 (GW)	ガラスウール 5.65m3	0.06	t			
	混合廃材	ビニルクロス	0.10	t			
	廃ボード (アスベスト含有)	ガラス繊維強化フレキシブルボード 厚5	1.70	t			
	混合廃材	磁器タイル、陶器タイル	0.56	t			
	廃ボード (アスベスト含有)	石綿板厚6	0.32	t			
	廃ボード (アスベスト含有)	ジプトン 厚9	0.28	t			
	布・繊維類		0.22	t			
	金属 (スチール)		0.99	t			
内外	廃プラスチック	塩ビ給排水管	0.65	t			
屋外	アスファルト	6.25m3	14.7	t			
〃	有筋コンクリート	16.5m3	38.8	t			
〃	スチールフェンス H=1.2m		0.15	t			
	小 計						

工 事 費 内 訳 明 細 書

番号	名 称	摘 要	数 量	単位	単 価	金 額	備 考
6	アスベスト含有塗材除去						
	外壁アスベスト除去 既存塗膜除去（全面除去）	ウォータージェット工法同等 以上の工法	501.00	m ²			
	廃材運搬費（袋詰め作業含む）	塗材2.0m ³ +養生材1.25m ³ =3.25m ³	1.00	式			
	廃材処分費		1.00	式			
	小 計						

工 事 費 内 訳 明 細 書

番号	名 称	摘 要	数 量	単位	単 価	金 額	備 考
7	アスベスト含有塗材溶出・含有量試験						
	水銀又はその化合物	溶出試験：S48環告第13号	1.0	検体			
	カドミウム又はその化合物	溶出試験：S48環告第13号	1.0	検体			
	鉛又はその化合物	溶出試験：S48環告第13号	1.0	検体			
	六価クロム化合物	溶出試験：S48環告第13号	1.0	検体			
	砒素又はその化合物	溶出試験：S48環告第13号	1.0	検体			
	ポリ塩化ビフェニル(PCB)	溶出試験：S48環告第13号	1.0	検体			
	ジクロロメタン	溶出試験：S48環告第13号	1.0	検体			
	ベンゼン	溶出試験：S48環告第13号	1.0	検体			
	セレン又はその化合物	溶出試験：S48環告第13号	1.0	検体			
	含有量試験	水銀	1.0	検体			
	含水率		1.0	検体			
	13号溶出前処理		1.0	式			
	・ 検体採取(塗材300 g)	一般建築物石綿含有建材調査者	1.0	式			
		機械器具損料	1.0	式			
	小 計						

工 事 費 内 訳 明 細 書

番号	名 称	摘 要	数 量	単位	単 価	金 額	備 考
8	発生材						
	解体鉄骨材	H2	55.0	t			
	鉄筋	H2	12.3	t			
	小 計						

工 事 費 内 訳 明 細 書

番号	名 称	摘 要	数 量	単位	単 価	金 額	備 考
C	電気設備解体						
	分電盤	電灯 L-1 20回路	1.0	面			
	分電盤	電灯 L-2 4回路	1.0	面			
	安定器収納函(1,000×1,400×	安定器15個 収納	1.0	面			
	照明器具	図示 A HID300W	15.0	台			
	照明器具	図示 B 600Φ 埋込型	3.0	台			
	照明器具	図示 C F40W-2 直付け	12.0	台			
	照明器具	図示 D F40W-2 直付け	3.0	台			
	照明器具	図示 E F40W-1 直付け	2.0	台			
	照明器具	図示 F F20W-1 直付け	5.0	台			
	照明器具	図示 G F40W-1 直付け	2.0	台			
	照明器具	図示 H F40W-1 埋込	5.0	台			
	照明器具	図示 I F40W-1 埋込	12.0	台			
	照明器具	図示 J F20W-1 埋込	1.0	台			
	照明器具	図示 K F40W-1 壁付	1.0	台			
	照明器具	図示 L F20W-2 壁付	2.0	台			
	照明器具	図示 M F20W-1 壁付	7.0	台			
	照明器具	図示 N IL40W-1 壁付	1.0	台			
	照明器具	図示 O IL100W-9	3.0	台			

工 事 費 内 訳 明 細 書

番号	名 称	摘 要	数 量	単位	単 価	金 額	備 考
	埋込スイッチ	1P×1 P 共	4.0	個			
	埋込スイッチ	3W×1 P 共	9.0	個			
	埋込スイッチ	1P×2 P 共	4.0	個			
	埋込スイッチ	1P×1、3W×1 P 共	1.0	個			
	埋込スイッチ	1P×4 P 共	2.0	個			
	埋込コンセント	2P15A×2 P共	31.0	個			
	デスク型アンプ	30W	1.0	台			
	壁付型スピーカー	15W コラム形	2.0	個			
	天井埋込スピーカー	12cm 3W ATT付 アルミネット	1.0	個			
	壁掛スピーカー	3W 木製	2.0	個			
	端子盤	T-1 350×450×150	1.0	面			
	端子盤	T-2	1.0	面			
	総合盤（埋込）	P型 1級	3.0	面			
	スポット型感知器	差動式 2種	21.0	個			
	スポット型感知器	定温式 1種 防水	1.0	個			
	煙感知器 蓄積型	光電式 2種	2.0	個			
	分布型感知器	差動式 2種	4.0	個			
	機器処分費		393.0	Kg			

工 事 費 内 訳 明 細 書

番号	名 称	摘 要	数 量	単位	単 価	金 額	備 考
	蛍光灯処分費		24.0	Kg			
	小 計						

工 事 費 内 訳 明 細 書

番号	名 称	摘 要	数 量	単位	単 価	金 額	備 考
D	機械設備解体工事						
	天井埋込換気扇	150Φ	2.0	台			
	壁付換気扇	200Φ	1.0	台			
	中間ダクトファン	150Φ	1.0	台			
	和風便器	C750AV	4.0	組			
	壁掛小便器		3.0	組			
	洗面器	L230	5.0	組			
	掃除流し	SK22A	2.0	組			
	耐食鏡	TS119AS-3	5.0	個			
	横水栓	T23B-13	1.0	個			
	機器処分費		248.0	Kg			
	小 計						

令和7年度 旧大崎小学校体育館解体工事 設計図

工 事 名	令和7年度 旧大崎小学校体育館解体工事		
図 面 名			
2025. 8 . 29	縮尺	図番	



外部仕上げ表

屋根	メタルビルト KBRIB-110 下地KBマット断熱材	軒裏	石綿大平板厚6（みなし7スベスト含有）	天井裏換気口	VP75 14箇所	体育室出口	外部階段 モルタル塗り RC下地
屋根下層部分	ゴムシート系シート防水 ルーフパッキ厚0.6H=100カバー葺	根廻	モルタル塗り	床下換気口	鋳鉄製500×200	床下換気口	鋳鉄製500×200
下屋、渡り廊下屋根	ルーフパッキ 厚0.6 H=100	開口部	アルミサッシ	泥落しマット	ステンレス製600×1800	泥落しマット	ステンレス製600×1800
笠木	同上 木製根太、大引、束	樋	角型樋（鋼管） 仮想部分 谷樋カバー鉄板 竖樋VP75	渡り廊下	床 コンクリート厚50 NS塩ビシート	渡り廊下	床 コンクリート厚50 NS塩ビシート
外壁 吹付材（7スベスト含有）	メタルビルト KBRIB 110-205	玄関ポーチ	タイル150角		壁 角波カバー鉄板		壁 角波カバー鉄板
	ALC版7クリリシ吹付、モルタル塗り7クリリシ吹付	スロープ	床モルタル塗り	足洗い場	床壁タイル	足洗い場	床壁タイル


内部仕上げ表

室名	床 仕上げ	巾木 仕上げ	壁 仕上げ（木下地）	天井 仕上げ（下地LGS）	天井高	椅子収納台車	カーテン・幕	暗幕
昇降口	タイル150角、長尺塩ビシート（7スベスト含有）（モルタル下地）	タイル150角、H=200 モルタル下地	合板 厚6 下足箱	石膏ボード厚9	3,000・2,800			
体育室	フローリング 厚15、ラワン合板厚15捨貼 鋼製根太下地	ラワン H=100（木下地）	セチュリーボード 厚12・有孔合板厚6 GW厚25充填寒冷紗張・モルタル 姿見	KBマット カーテンボックス バスケットコート	8,640～7,950	助木・吊り縄10本	○	○
ステージ	同上 木製根太、大引、束	同上 ひな壇	石膏ボード厚9・クロス張り	ジブトーン厚9（みなし7スベスト含有）	5,500		横後○	緞帳○
ステージ下（台車置き場）	モルタル		合板 厚5.5	ステージ根太大引き見出し	790	6		
控室	長尺塩ビシート（7スベスト含有）（モルタル下地）	ラワン H=100（木下地）	石膏ボード厚9	石膏ボード厚9 カーテンボックス	5,250	タラップ	○	○
放送室	長尺塩ビシート、ラワン合板厚15捨貼 木製根太、大引、束	同上	有孔合板厚6 GW厚25充填寒冷紗張	同上	2,500	1		○
倉庫A・B・C	長尺塩ビシート（7スベスト含有）（モルタル下地）	同上	ガラス繊維強化フレキシブルボード厚5（7スベスト含有） 倉庫B器具棚	同上	A5,250・B2,200・C2,400	タラップ	○	○倉庫A
男子・女子更衣室	長尺塩ビシート（モルタル下地）	同上	同上	同上	2,200		○	○
男子・女子WC	タイル25角（モルタル下地） すのこ1000×1000		タイル100角 モルタル下地	同上	2,270			
廊下・通路	長尺塩ビシート（モルタル下地）	同上	石膏ボード厚9	同上	2,200			
キャットウォーク	モルタル	モルタル	KBパネル	KBマット カーテンボックス	4,500	防球ネット	○	○
卓球室	モルタル、塗床	ラワン H=100	有孔セチュリーボード 厚12・GW厚25充填寒冷紗張・モルタル	石膏ボード厚9 カーテンボックス	2,900	防球ネット	○	○
階段	モルタル長尺塩ビシート（蹴上、踏面） ノンスリップ金物	鉄骨ササ見出し 塩ビ巾木（7スベスト含有）	石膏ボード厚12	同上	6,350		○	○

附近見取り図 S=1：2,000

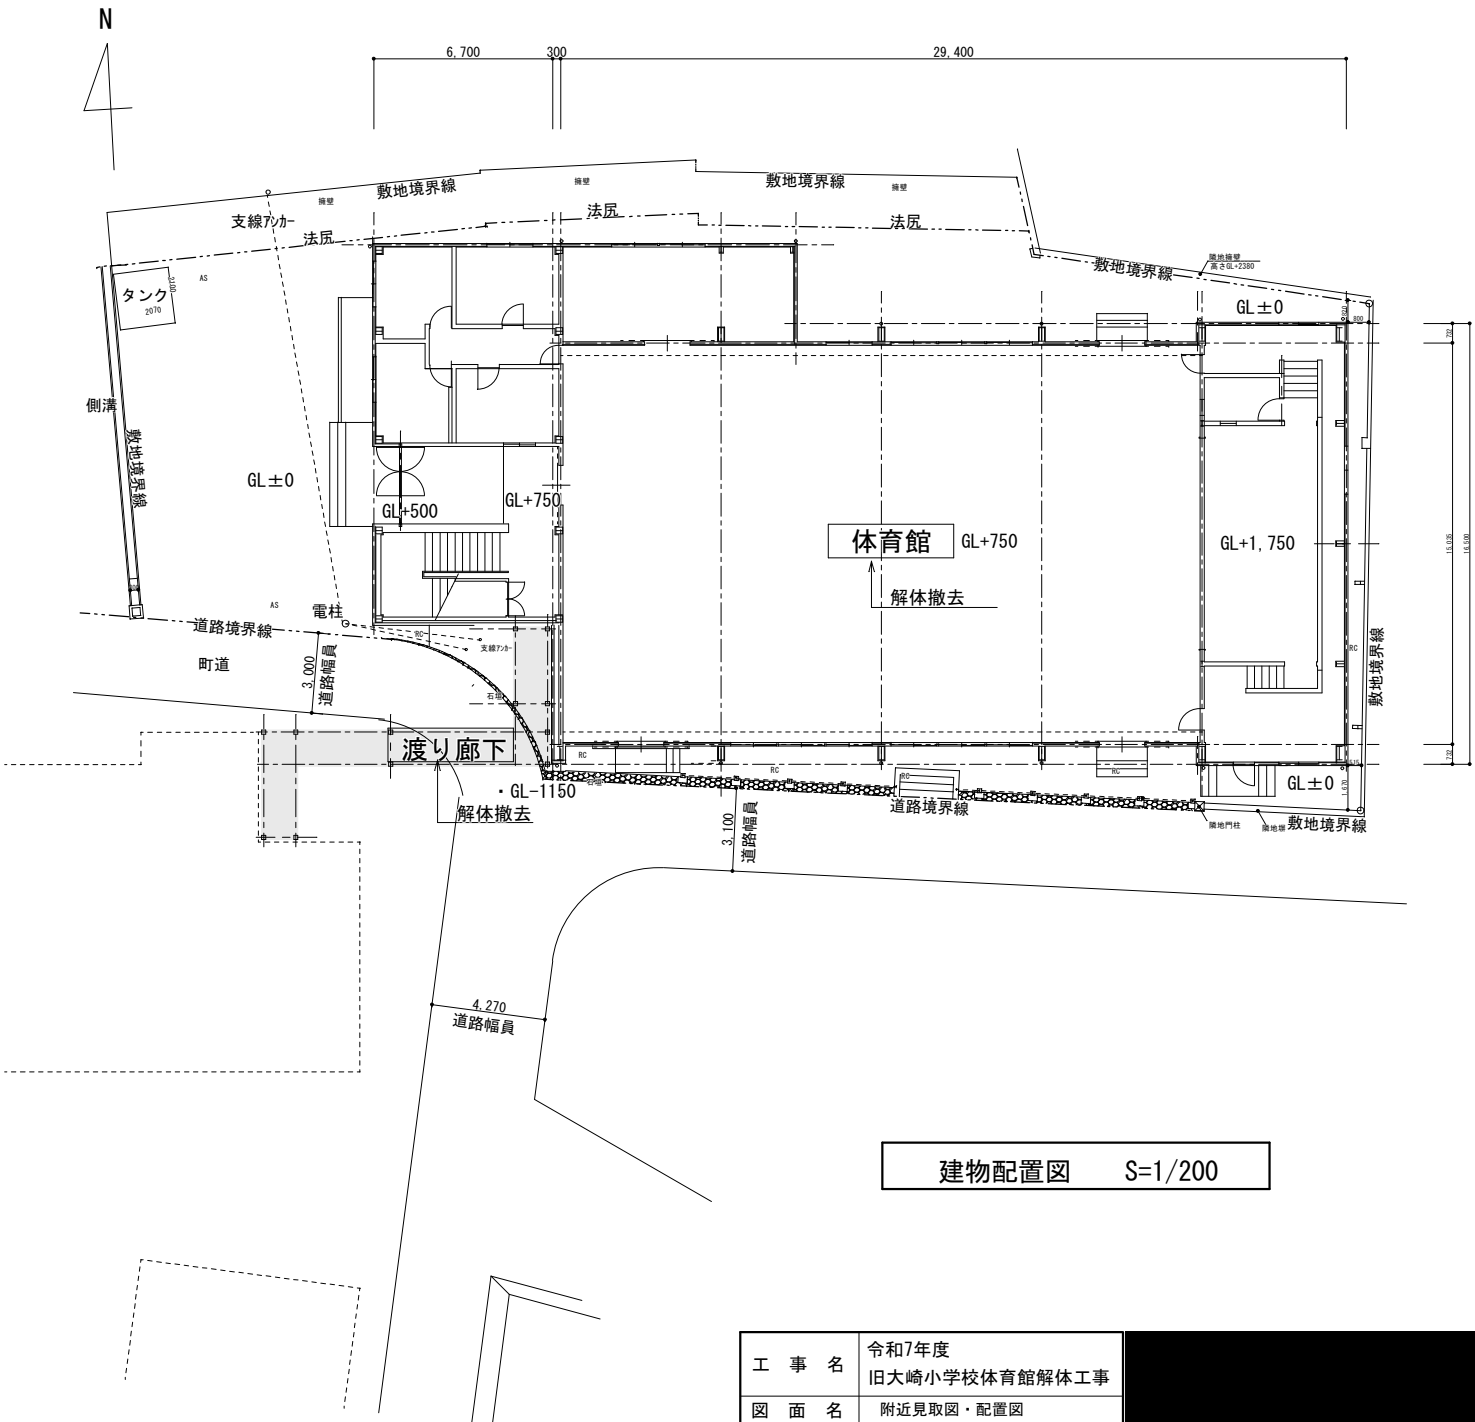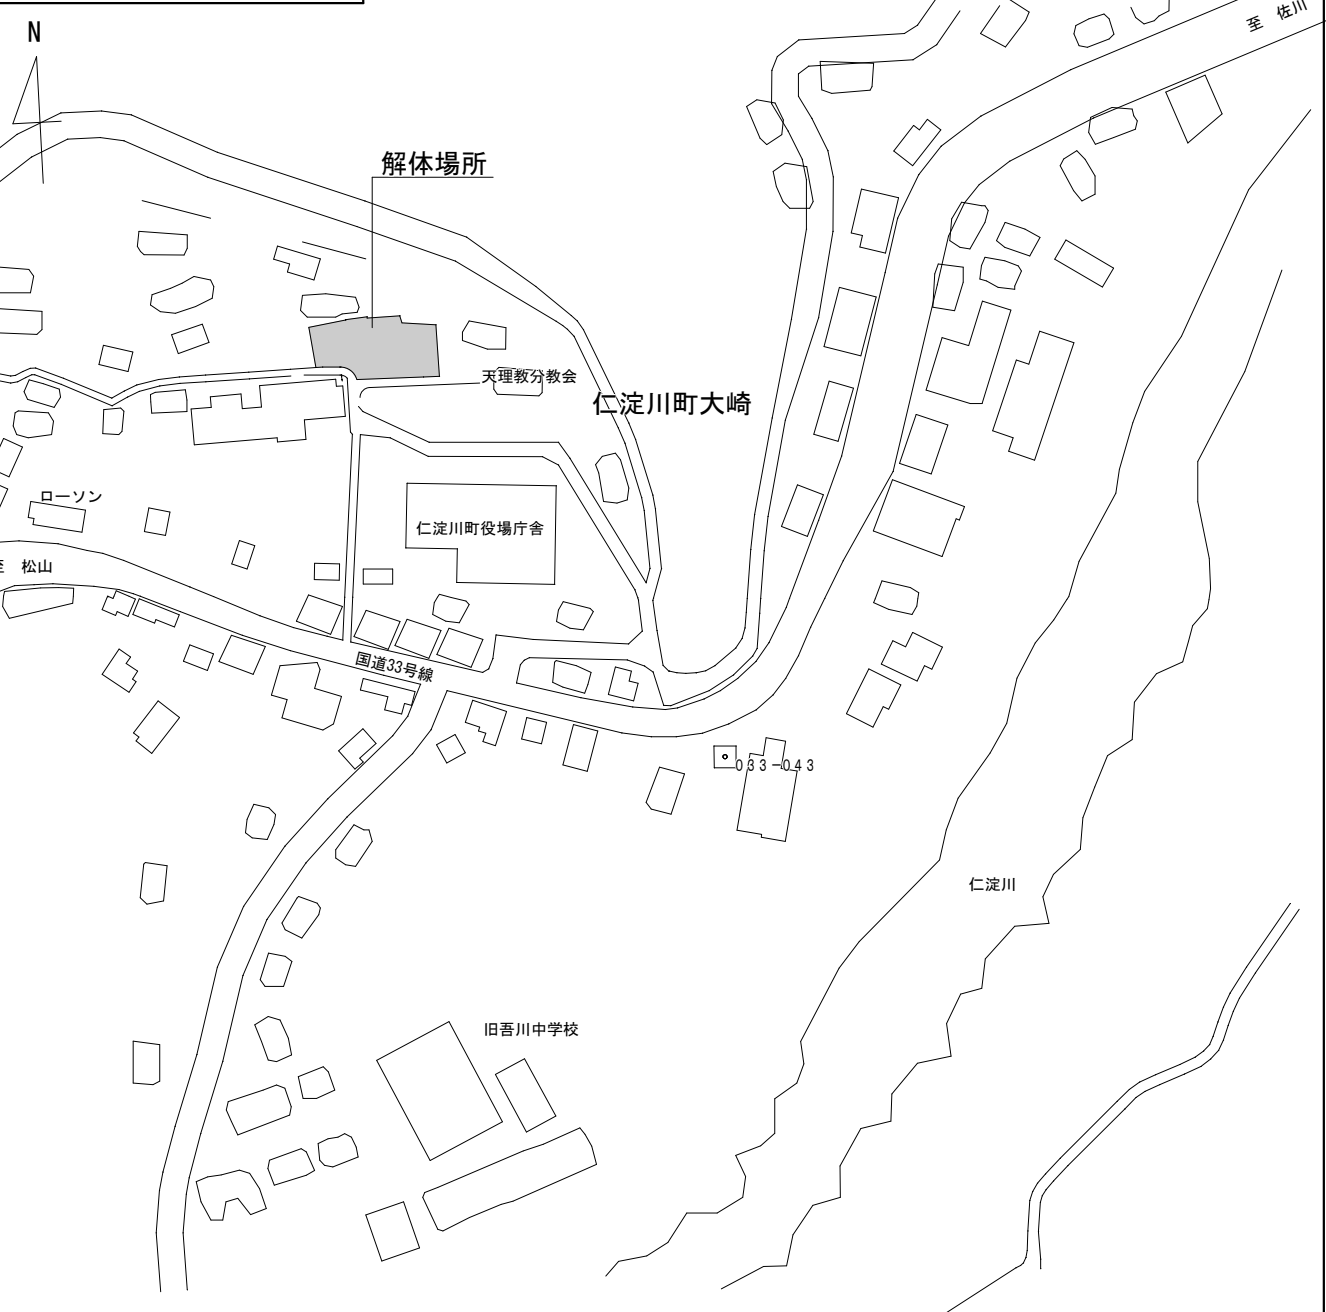

工 事 名	令和7年度 旧大崎小学校体育館解体工事	
図 面 名	附近見取り図・配置図	
2025. 8 . 29	縮尺 1/200, 2000 図番 A - 02	

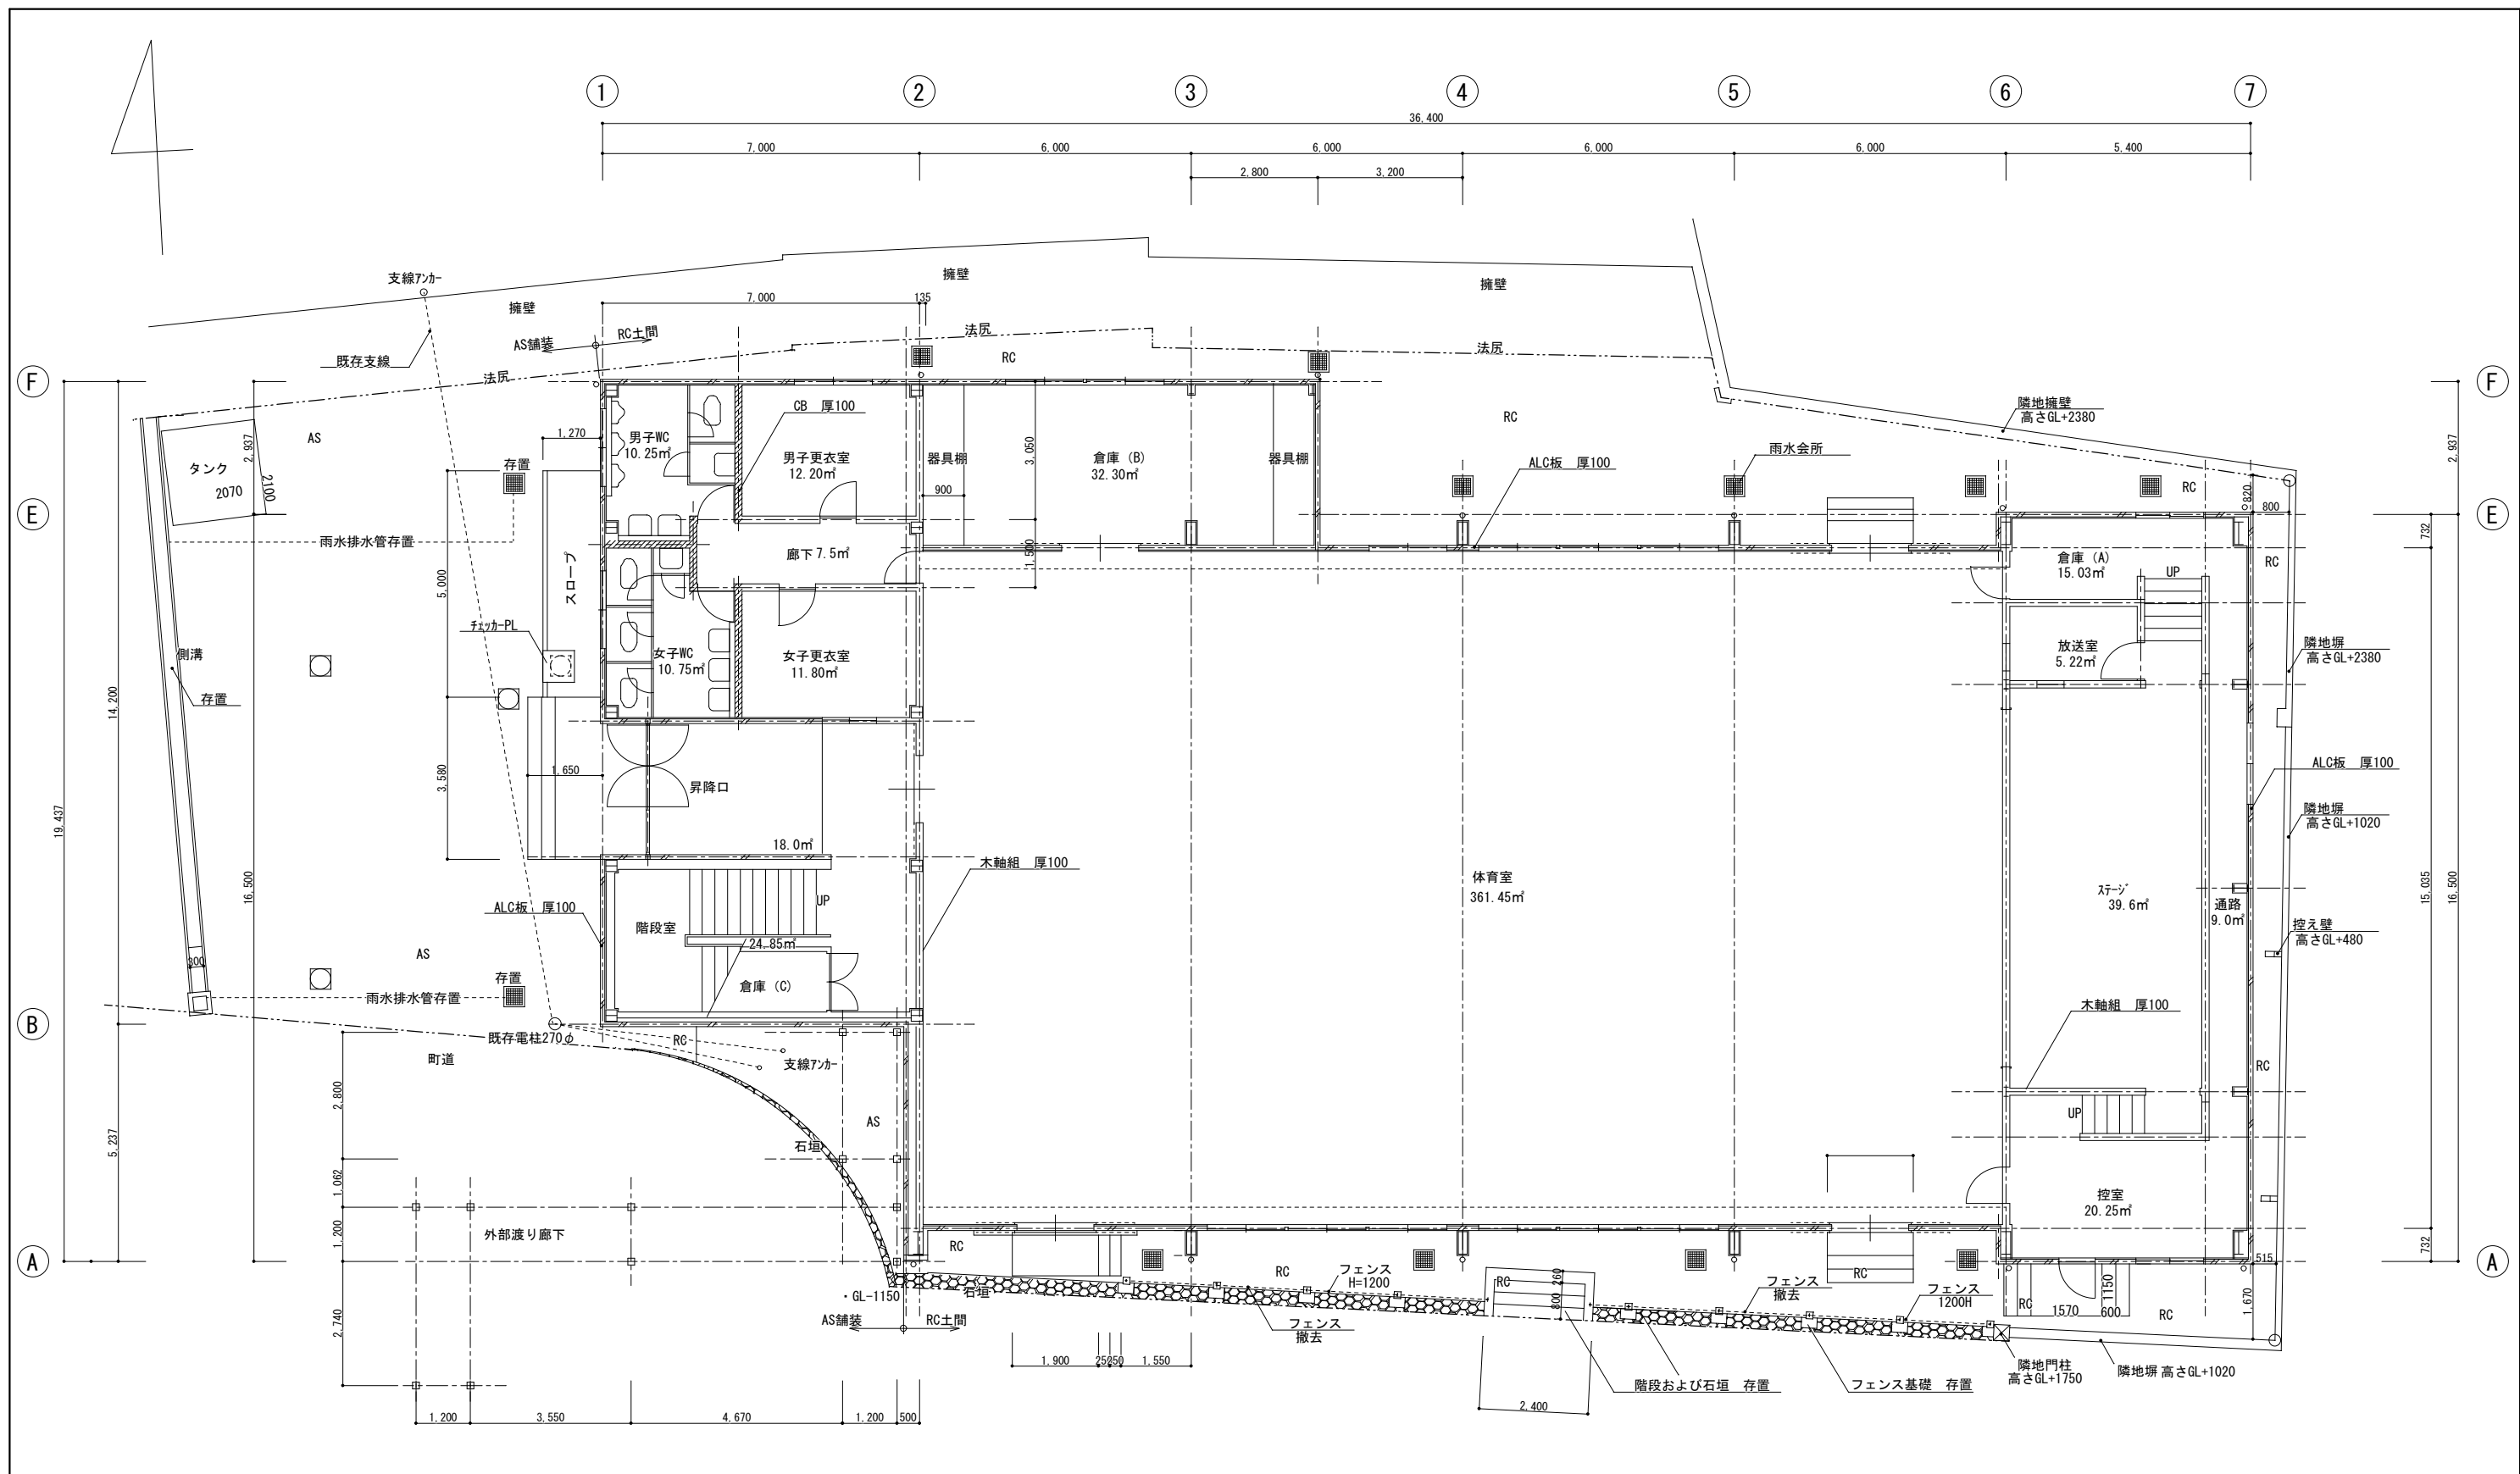



1階平面図・外構配置図 S=1/100

存置部分は図示する それ以外は全て解体撤去とする。

解体図

A2版 100% A3版 縮小70%

工 事 名	令和7年度 旧大崎小学校体育館解体工事		
図 面 名	1階平面図・外構配置図		
2025. 8 . 29	縮尺 1/200	図番	A- 03

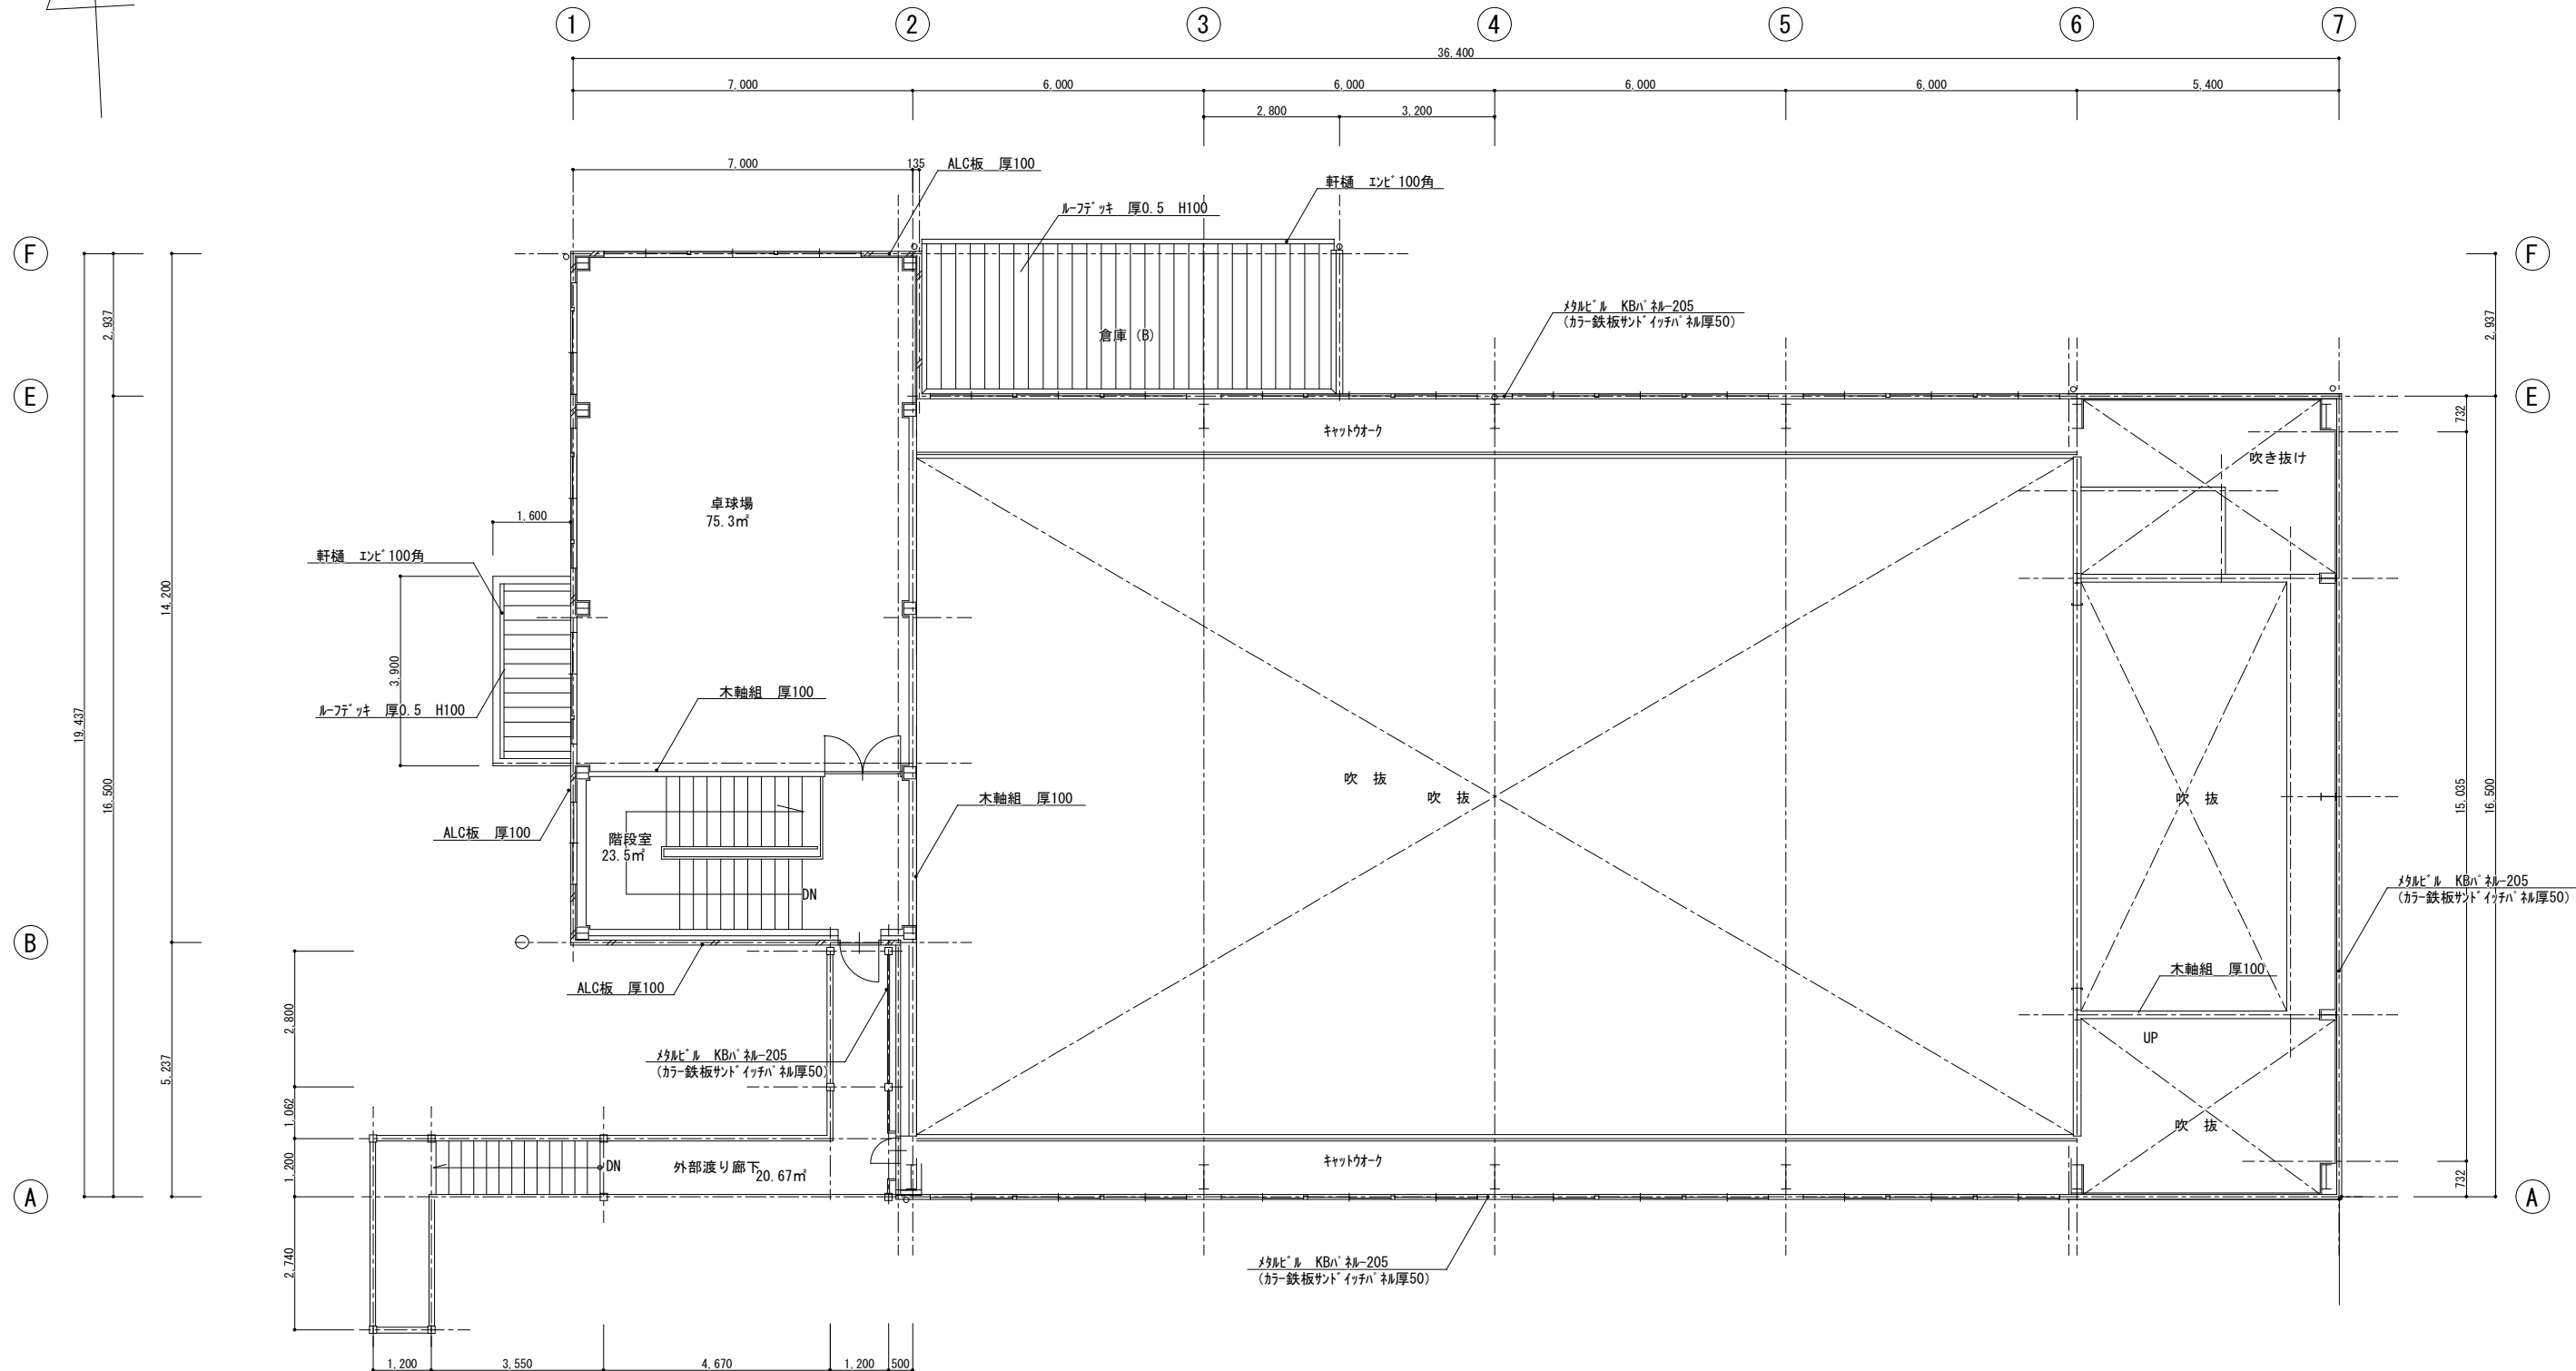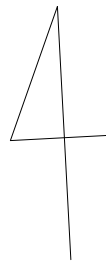


2階平面図 S=1/100


解体図

A2版 100% A3版 縮小70%

工 事 名	令和7年度 旧大崎小学校体育館解体工事		
図 面 名	2階平面図		
2025. 8 . 29	縮尺	NS	図番 A- 04

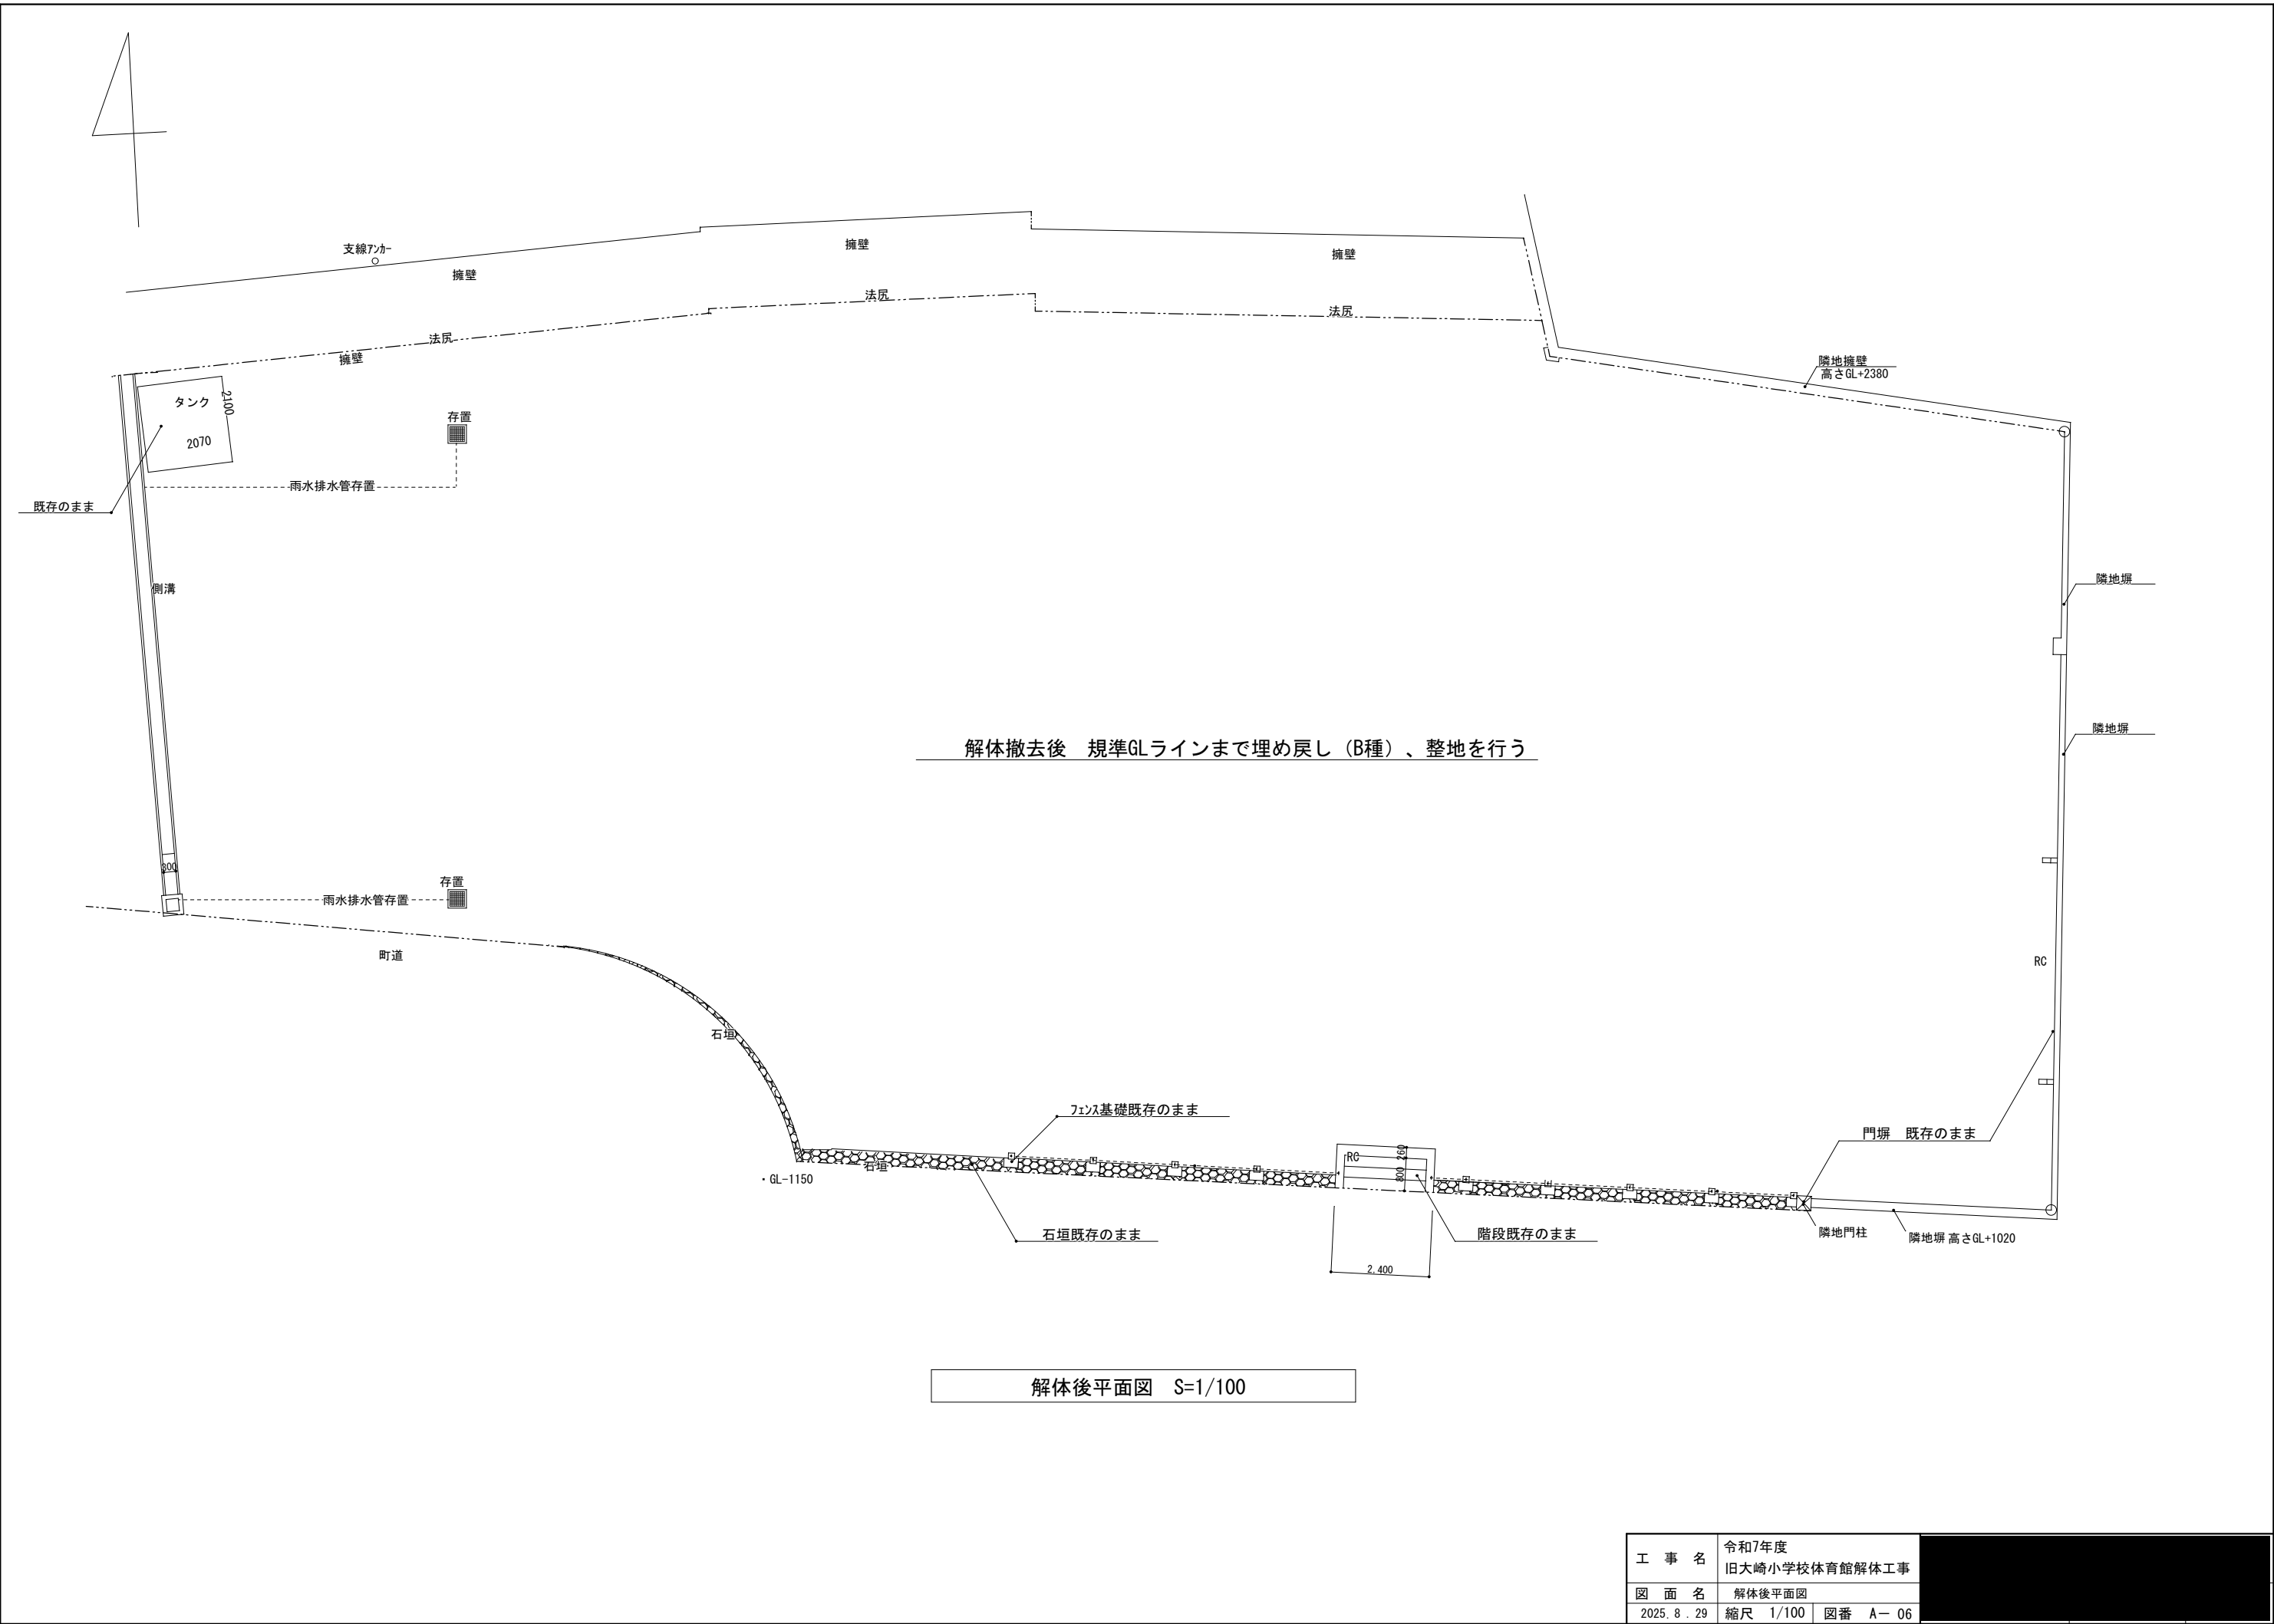

工 事 名	令和7年度 旧大崎小学校体育館解体工事		
図 面 名	解体後平面図		
2025. 8 . 29	縮尺 1/100 図番 A- 06		

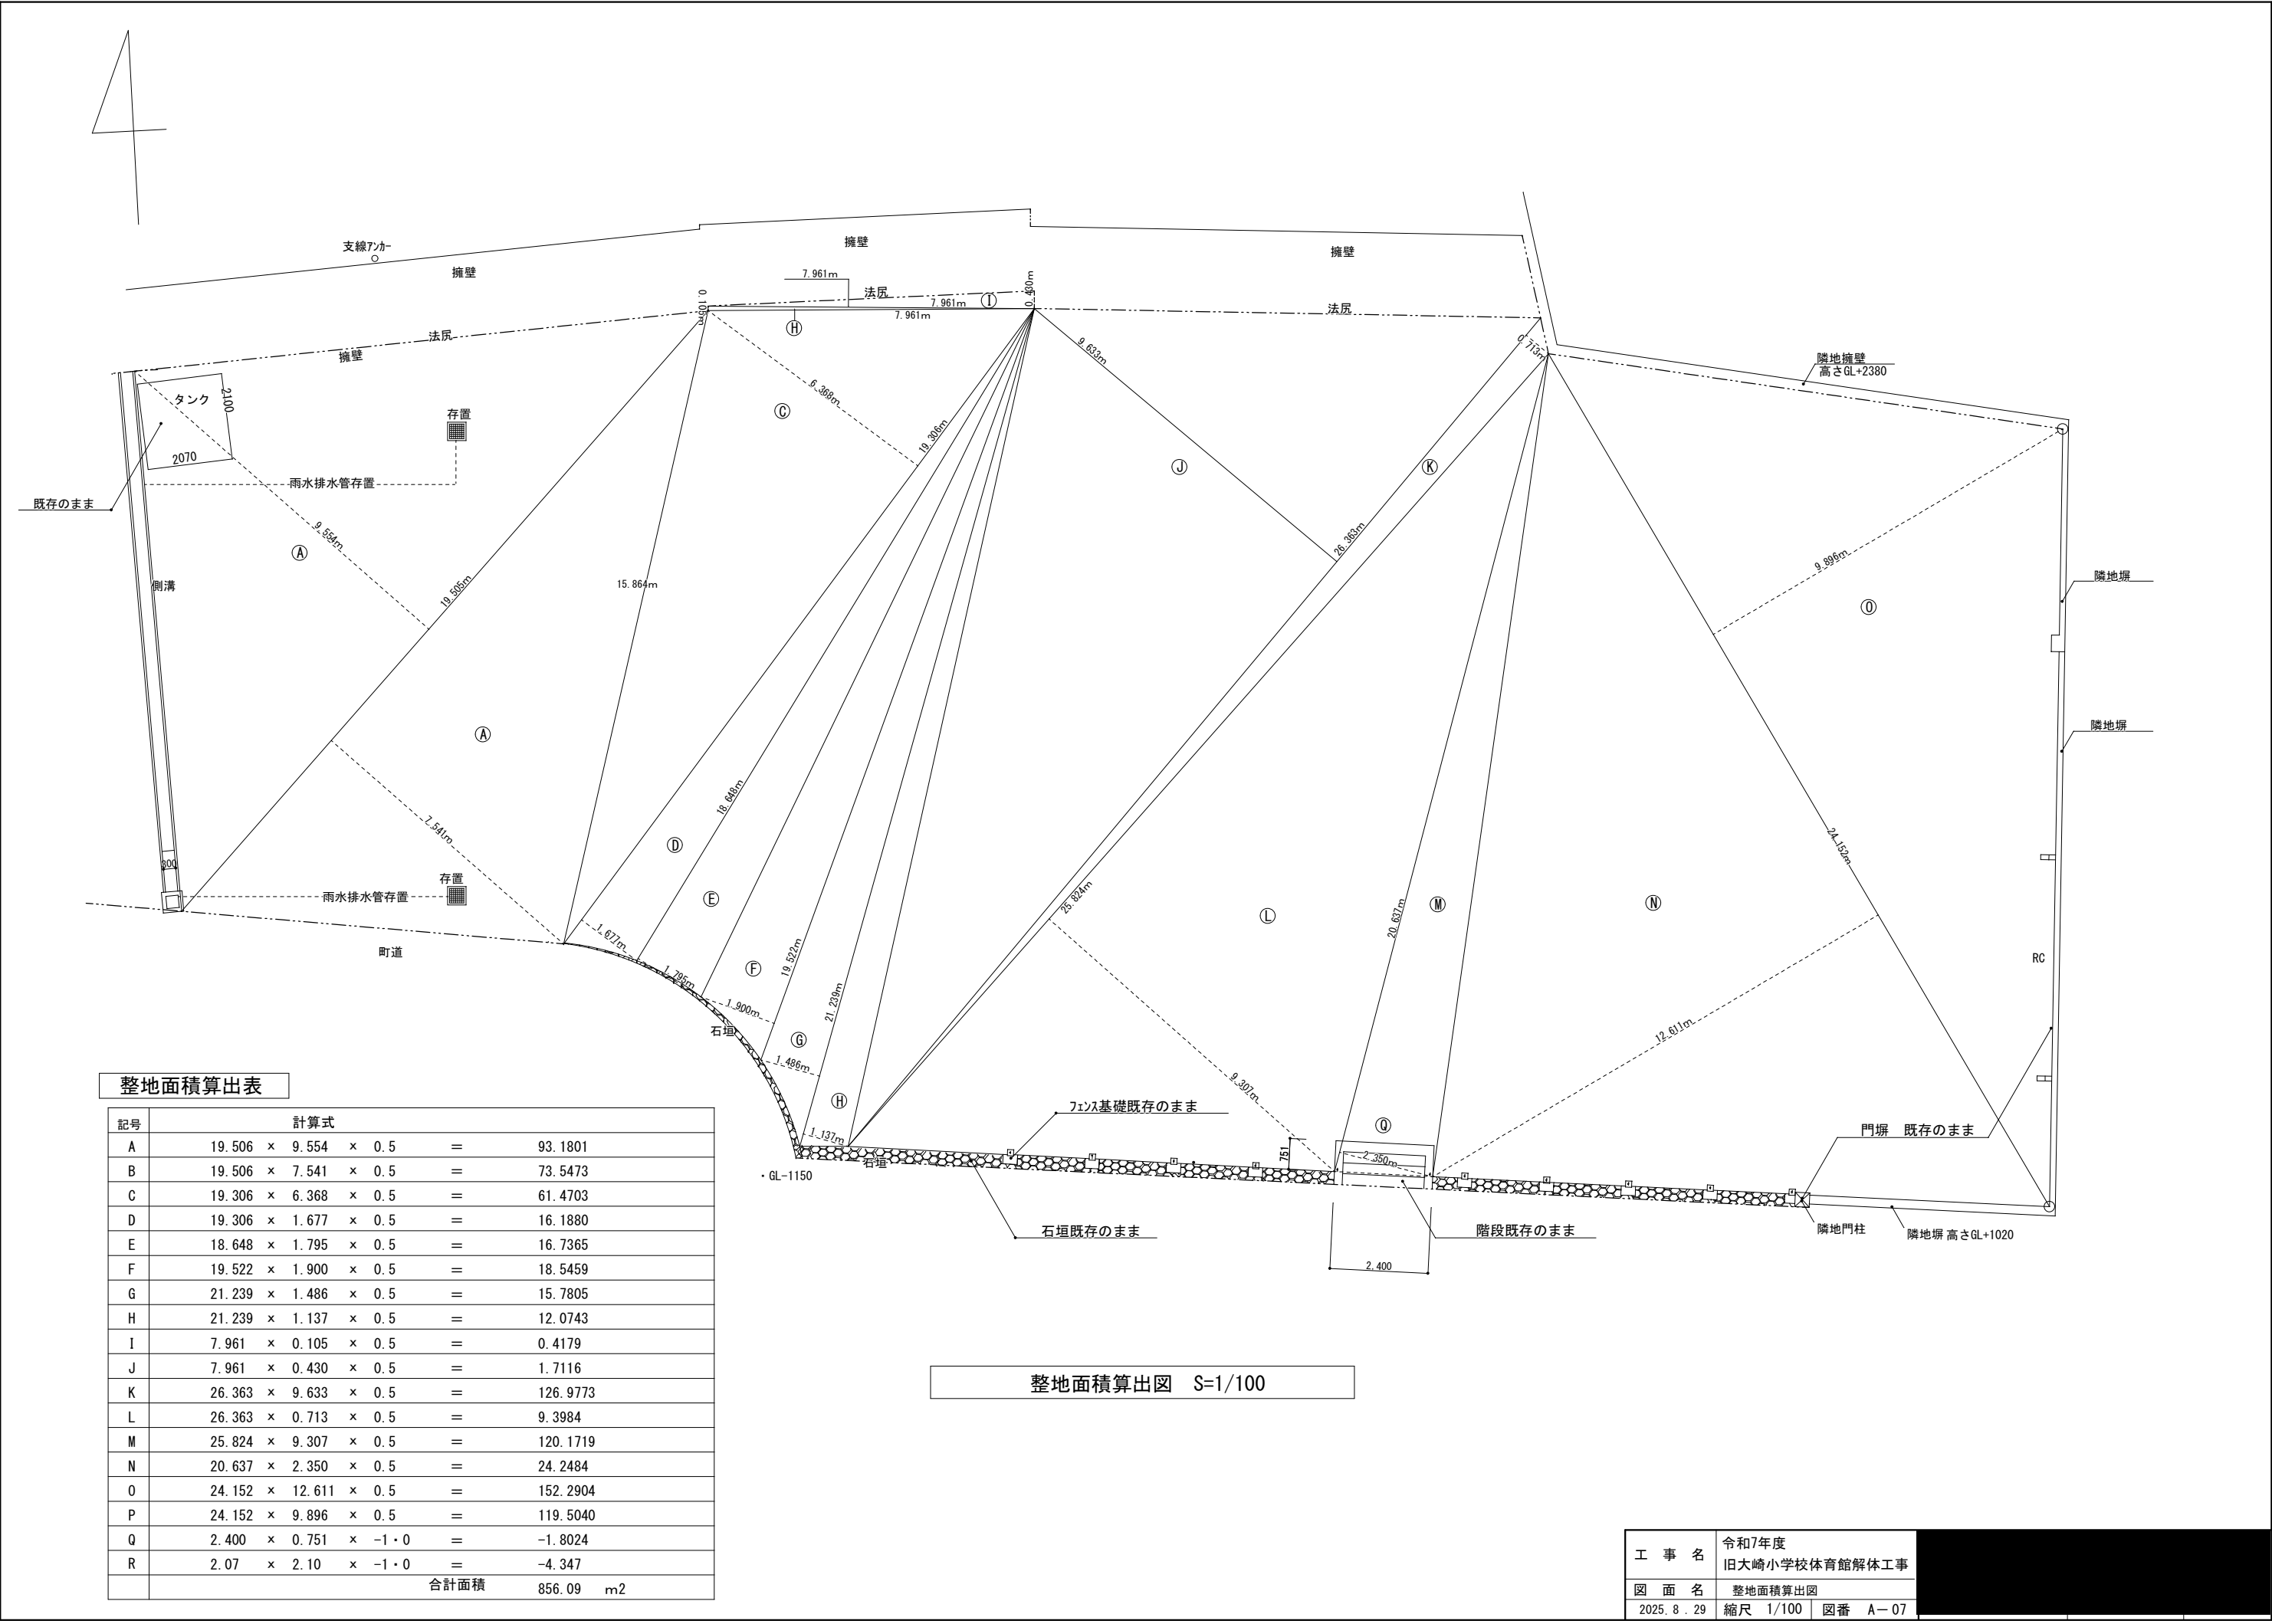

整地面積算出表

記号	計算式				
A	19.506	×	9.554	×	0.5 = 93.1801
B	19.506	×	7.541	×	0.5 = 73.5473
C	19.306	×	6.368	×	0.5 = 61.4703
D	19.306	×	1.677	×	0.5 = 16.1880
E	18.648	×	1.795	×	0.5 = 16.7365
F	19.522	×	1.900	×	0.5 = 18.5459
G	21.239	×	1.486	×	0.5 = 15.7805
H	21.239	×	1.137	×	0.5 = 12.0743
I	7.961	×	0.105	×	0.5 = 0.4179
J	7.961	×	0.430	×	0.5 = 1.7116
K	26.363	×	9.633	×	0.5 = 126.9773
L	26.363	×	0.713	×	0.5 = 9.3984
M	25.824	×	9.307	×	0.5 = 120.1719
N	20.637	×	2.350	×	0.5 = 24.2484
O	24.152	×	12.611	×	0.5 = 152.2904
P	24.152	×	9.896	×	0.5 = 119.5040
Q	2.400	×	0.751	×	-1・0 = -1.8024
R	2.07	×	2.10	×	-1・0 = -4.347
	合計面積				856.09 m2

整地面積算出図 S=1/100

工 事 名	令和7年度 旧大崎小学校体育館解体工事		
図 面 名	整地面積算出図		
2025. 8 . 29	縮尺 1/100	図番 A-07	