

仁淀川町

(金抜)

令和 7 年度 旧大崎小学校体育館解体工事

完成期限 令和 8 年 6 月 30 日

令和7年度 旧大崎小学校体育館解体工事

完成期限 令和 8 年 6 月 30 日

令和7年度 旧大崎小学校体育館解体工事

金抜内訳書

工事費内訳明細書

工事名 ; 令和7年度 旧大崎小学校体育館解体工事

合計金額 . 一

	名 称	摘 要	数 量	単 位	単 価	金 額	備 考
A	共通仮設費		1.0	式			
B	建築解体工事		1.0	式			
C	電気設備解体工事		1.0	式			
D	機械設備解体工事		1.0	式			
E	純工事費		1.0	式			
F	現場管理費		1.0	式			別紙算出表より
G	工事原価		1.0	式			
	一般管理費(調整前)		1.0	式			別紙算出表より
H	一般管理費(調整後)		1.0	式			
I	工事価格		1.0	式			
J	消費税相当額	10%	1.0	式			
	工 事 費 合 計						

工 事 費 內 訳 明 細 書

工 事 費 內 訳 明 細 書

工 事 費 內 訳 明 細 書

工 事 費 内 訳 明 細 書

番号	名 称	摘 要	数 量	単 位	単 価	金 額	備 考
2	解 体	体育館 2階建 (渡り廊下含む) 体育館 渡り廊下 延べ床面積 606.99 20.66 627.65m ²					
躯体	鉄骨解体	鉄骨建屋重量55.0 t 解体撤去	697.7	m ²			
	無筋コンクリート	捨てコンクリート //	7.0	m ³			
	有筋コンクリート	土間コンクリート //	60.1	m ³			
	有筋コンクリート	基礎コンクリート //	63.0	m ³			
	無筋コンクリート	2階テッキ上コンクリート //	19.9	m ³			
	コンクリートブロック壁	厚100 //	23.1	m ²			
	木造軸組壁	厚100 //	538.0	m ²			8.98m ³
	【外部】						
屋根	亜鉛メッキ鋼板0.5mmリブ付き折版	解体撤去	506.0	m ²			
	グラスウールマット 厚50mm ビニルフィルム梱包品	//	506.0	m ²			25.3m ³
	ルーフテッキ厚0.6mm H=100	//	105.0	m ²			
	ルーフテッキ厚0.5mm H=100	//	51.1	m ²			
	ゴム系シート防水	//	110.0	m ²			
	軒樋 カラー鉄板 糸端600	//	60.0	m			
	軒樋 塩ビ100角 糸端350	//	33.3	m			
	堅樋 カラー鉄板 75x120角	//	95.8	m			
	堅樋 樋 塩ビ 75φ	//	30.2	m			

工 事 費 内 訳 明 細 書

番号	名 称	摘 要	数 量	単位	単 価	金 額	備 考
外壁	根廻 モルタル 厚30 (RC)	解体撤去	87.0	m2			
	ALC板 厚100	〃	469.0	m2			
	梁型モルタル 厚30 (RC)	〃	19.6	m2			
	梁型ラスモルタル 厚30	〃	16.6	m2			
	柱型ラスモルタル 厚30	〃	20.7	m2			
	カラー鉄板サンドイッチパネル厚50	〃	233.0	m2			
	外部アルミサッシ	〃	219.0	m2			
	ガラス	〃	219.0	m2			
	吹付材 (アスベスト含有)	クリヤイル含有	501.0	m2		別紙見積によるアスベスト含有塗材除去	
内部床	磁器タイル150角	〃	20.7	m2			
	長尺塩ビシート (アスベスト含有)	クリヤイル含有	79.8	m2			
	階段 (木製)	〃	7.4	m2			
	フローリング厚15、ラワン合板厚15	〃	396.0	m2			
	鋼製根太下地	〃	354.0	m2			
	木製根太、大引き、束	〃	46.8	m2			
	ステージ下モルタル 厚30	〃	46.8	m2			
	長尺塩ビシート	〃	72.7	m2			
	ラワン合板厚15	〃	4.6	m2			
	木製スコ	〃	2.0	m2			

工 事 費 内 訳 明 細 書

番号	名 称	摘 要	数 量	単 位	単 価	金 額	備 考
内部床	モザイクタイル25角	解体撤去	18.9	m2			
	階段ハスクリップ 金物	〃	35.2	m			
	モルタル 厚30	〃	176.0	m2			
巾木	磁器タイル150角	〃	1.5	m2			
	移動階段 (木製)	巾1.0 x 1.5 1.0h 〃	2.0	台			
	ラワン H=100	〃	203.0	m			
	ひな壇 (木製)	1.975 x 1.0 x 0.4 h 〃	4.0	台			
	ひな壇 (〃)	1.975 x 1.0 x 0.7 h 〃	4.0	台			
	モルタル 厚25	〃	1.5	m2			
	塩ビ巾木H=100 (アスペクト含有)	クリヤイル含有 〃	22.0	m			
内壁	合板 厚6	〃	36.9	m2			
	木製下足箱3.800x400x1500 h	木材積 0.3m3 〃	1.0	箇所			
	センチュリーボード 厚12	〃	176.0	m2			
	有孔合板厚6	〃	113.0	m2			
	グラスウール 厚25	〃	113.0	m2			
	モルタル 厚25	〃	23.8	m2			
	石膏ボード 厚9	〃	257.0	m2			
	ビニルクロス	〃	104.0	m2			
	合板5.5	〃	24.0	m2			

工 事 費 内 訳 明 細 書

番号	名 称	摘 要	数 量	単位	単 価	金 額	備 考
	(アスベスト含有) ガラス繊維強化フレキシブルボード 厚5	クリタイル、アモサ卜含有 解体撤去	217.0	m2			
	木製器具棚	900 x 3, 540 1段	2.0	m2			
	タイル 100角	下地モルタル 厚20共	55.5	m2			
	有孔セメントボード 厚12	〃	69.2	m2			
	石膏ボード 厚12	〃	62.9	m2			
	木製建具	〃	59.8	m2			
軒裏	石綿大平版 厚6(アスベスト含有)	みなしあスベスト含有	29.6	m2			
天井	石膏ボード 厚9	〃	250.0	m2			
	(アスベスト含有) ジブトシ 厚9	みなしあスベスト含有	38.9	m2			
	木製カーテンボックス 100 x 100	〃	76.1	m			
	カーテン・幕・防球ネット	〃	686.1	m2			
	体育施設バスケットゴール 大 天井吊スチール	〃	1.0	箇所			
	体育施設バスケットゴール小 壁付	スチール	5.0	箇所			
	体育施設吊り繩受けハanger-金物	〃	1.00	箇所			
	体育施設吊り繩ロープ 35φ 長さ7.0m	〃	10.0	本			
	体育施設助木	スチール枠 縦横木製	1.0	箇所			
	給排水管	VP25～VP100	0.3	m			
	屋外雨水及び排水管	VP-100～VP125	113.00	m			
	アスファルト舗装剥ぎ取り	厚50	125.0	m2			

工事費内訳明細書

工事費内訳明細書

番号	名 称	摘要	数 量	単位	単 価	金 額	備 考
3	廃材収集積込						
	コンクリート殻 (無筋)		63.20	t			26.9m3 x 2.35 t /m3
	コンクリート殻 (有筋)		289.30	t			123.1m3 x 2.35 t /m3
	混合	コンクリートブロック	2.50	t			2.31m3 x 1.1 t /m3
壁	木くず		4.90	t			8.98m3 x 0.55 t /m3
屋根	金属くず		4.00	t			0.52m3 x 7.8 t /m3
屋根下	ガラス・陶器類 (GW)	グラスウール 25.3m3	0.25	t			25.3m3 x 0.01 t /m3
屋根	廃プラスチック	塩ビ桶	0.20	t			63.5m3 x 0.0032 t /m3
〃	混合廃材	シート防水	0.44	t			0.22m3 x 2.0 t /m2
〃	混合廃材	モルタル	9.00	t			4.5m3 x 2.0 t /m3
外壁	安定型瓦礫	ALC板	30.50	t			46.9m3 x 0.65 t /m3
〃	混合 (複合) サンドイッチパネル	厚50mm 鉄板+断熱材+鉄板	11.70	m3			
〃	金属 (アルミサッシ)		1.8	t			0.67m3 x 2.69 t /m3
〃	ガラス・陶器類	ガラス	3.70	t			1.48m3 x 2.50 t /m3
〃	アスペスト含有建材	ALCモルタル面の吹付材 501m2	2.0	t		別紙見積による	B-6 アスペスト含有塗材除去
床	混合廃材	磁器タイル	0.8	t			0.4m3 x 2.00 t /m3
〃	廃プラスチック	長尺塩ビシート (アスペスト混入)	0.4	t			0.2m3 x 2.00 t /m3
〃	木くず		7.9	t			14.4m3 x 0.55 t /m3
〃	金属 (スチール)	鋼製床、ノンスリップ 金物	5.0	t			0.64m3 x 7.8 t /m3

工事費内訳明細書

番号	名 称	摘要	数 量	単位	単 価	金 額	備 考
床	混合廃材	モルタル	13. 4	t			6. 7m3 x 2. 0 t /m3
〃	廃プラスチック	長尺塩ビシート	0. 36	t			0. 18m3 x 2. 00 t /m3
巾木壁	木くず		2. 74	t			4. 98m3 x 0. 55 t /m3
〃	混合廃材	モルタル	2. 30	t			1. 15m3 x 2. 00 t /m3
〃	廃プラスチック	塩ビ巾木アスベスト含有	0. 09	t			0. 045m3 x 2. 00 t /m3
〃	廃ボード		5. 60	t			5. 23m3 x 1. 070 t /m3
〃	ガラス・陶器類 (GW)	グラスウール 5. 65m3	0. 06	t			5. 65m3 x 0. 01 t /m3
〃	混合廃材	ビニルクロス	0. 10	t			104m2 x 0. 001 t /m2
〃	廃ボード (アスベスト含有)	ガラス繊維強化フレキシブルボード 厚5	1. 70	t			1. 09m3 x 1. 6 t /m3
〃	混合廃材	磁器タイル、陶器タイル	0. 56	t			0. 28m3 x 2. 0 t /m3
天井	廃ボード (アスベスト含有)	石綿板厚6	0. 32	t			0. 18m3 x 1. 8 t /m3
〃	廃ボード (アスベスト含有)	ジブトーン 厚9	0. 28	t			0. 35m3 x 0. 8 t /m3
内	布・繊維くず		0. 22	t			1. 84m3 x 0. 12 t /m3
内	金属 (スチール)		0. 99	t			0. 127m3 x 7. 8 t /m3
内外	廃プラスチック	塩ビ給排水管	0. 65	t			230. 6m x 0. 0028 t /m3
屋外	アスファルト舗		6. 25m3	t			6. 25m3 x 2. 35 t /m3
〃	有筋コンクリート		16. 5m3	t			16. 5m3 x 2. 35 t /m3
〃	スチールフェンス H=1. 2m		0. 15	t			0. 019m3 x 7. 8 t /m3
	小 計						

工 事 費 内 訳 明 細 書

番号	名 称	摘 要	数 量	単 位	単 価	金 額	備 考
4	廃材運搬費						
	コンクリート殻 (無筋)		63.20	t			
	コンクリート殻 (有筋)		289.30	t			
	混合	コンクリートブロック	2.50	t			
	木くず		4.90	t			
	金属くず		4.00	t			
	ガラス・陶器類 (GW)	グラスウール 25.3m3	0.25	t			
	廃プラスチック	塩ビ桶	0.20	t			
	混合廃材	シート防水	0.44	t			
	混合廃材	モルタル	9.00	t			
	安定型瓦礫	ALC板	30.50	t			
	混合 (複合) サンドイッチパネル	厚50mm 鉄板+断熱材+鉄板	11.70	m3			
	金属 (アルミサッジ)		1.8	t			
	ガラス・陶器類	ガラス	3.70	t			
	アスベスト含有建材	ALCモルタル面の吹付材 501m2				別紙見積による	B-6 アスベスト含有塗材除去
	混合廃材	磁器タイル	0.8	t			
	廃プラスチック	長尺塩ビシート (アスベスト混入)	0.4	t			
	木くず		7.9	t			
	金属 (スチール)	鋼製床、ノンスリップ 金物	5.0	t			

工事費内訳明細書

番号	名 称	摘要	数 量	単位	単 価	金 額	備 考
	混合廃材	モルタル	13.4	t			
	廃プラスチック	長尺塩ビシート	0.36	t			
	木くず		2.74	t			
	混合廃材	モルタル	2.30	t			
	廃プラスチック	塩ビ巾木アスベスト含有	0.09	t			
	廃ボード		5.60	t			
	ガラス・陶器類 (GW)	グラスウール 5.65m3	0.06	t			
	混合廃材	ビニルクロス	0.10	t			
	廃ボード (アスベスト含有)	ガラス繊維強化フレキシブルボード 厚5	1.70	t			
	混合廃材	磁器タイル、陶器タイル	0.56	t			
	廃ボード (アスベスト含有)	石綿板厚6	0.32	t			
	廃ボード (アスベスト含有)	ジブトン 厚9	0.28	t			
	布・繊維類		0.22	t			
	金属 (スチール)		0.99	t			
内外	廃プラスチック	塩ビ給排水管	0.65	t			
屋外	アスファルト舗		6.25m3	t			
〃	有筋コンクリート		16.5m3	t			
〃	スチールフェンス H=1.2m		0.15	t			
	小 計						

工 事 費 内 訳 明 細 書

番号	名 称	摘 要	数 量	単位	単 価	金 額	備 考
5	廃材処分費						
	コンクリート殻（無筋）		63.20	t			
	コンクリート殻（有筋）		289.30	t			
	混合	コンクリートブロック	2.50	t			
	木くず		4.90	t			
	金属くず		4.00	t			
	ガラス・陶器類（GW）	グラスカール 25.3m3	0.25	t			
	廃プラスチック	塩ビ桶	0.20	t			
	混合廃材	シート防水	0.44	t			
	混合廃材	モルタル	9.00	t			
	安定型瓦礫	ALC板	30.50	t			
	混合（複合）サンドイッチパネル	厚50mm 鉄板+断熱材+鉄板	11.70	m3			
	金属（アルミサッシュ）		1.8	t			
	ガラス・陶器類	ガラス	3.70	t			
	アスベスト含有建材	ALCモルタル面の吹付材 501m2				別紙見積による	B-6 アスベスト含有塗材除去
	混合廃材	磁器タイル	0.8	t			
	廃プラスチック	長尺塩ビシート（アスベスト混入）	0.4	t			
	木くず		7.9	t			
	金属（スチール）	鋼製床、ハンスリップ金物	5.0	t			

工 事 費 内 訳 明 細 書

番号	名 称	摘 要	数 量	単位	単 価	金 額	備 考
	混合廃材	モルタル	13.4	t			
	廃プラスチック	長尺塩ビシート	0.36	t			
	木くず		2.74	t			
	混合廃材	モルタル	2.30	t			
	廃プラスチック	塩ビ巾木アスベスト含有	0.09	t			
	廃ボード		5.60	t			
	ガラス・陶器類 (GW)	グラスウール 5.65m3	0.06	t			
	混合廃材	ビニルクロス	0.10	t			
	廃ボード (アスベスト含有)	ガラス繊維強化フレキシブルボード厚5	1.70	t			
	混合廃材	磁器タイル、陶器タイル	0.56	t			
	廃ボード (アスベスト含有)	石綿板厚6	0.32	t			
	廃ボード (アスベスト含有)	ジブトン 厚9	0.28	t			
	布・繊維類		0.22	t			
	金属 (スチール)		0.99	t			
内外	廃プラスチック	塩ビ給排水管	0.65	t			
屋外	アスファルト舗		6.25m3	t			
〃	有筋コンクリート		16.5m3	t			
〃	スチールフェンス H=1.2m		0.15	t			
	小 計						

工 事 費 內 訳 明 細 書

工 事 費 内 訳 明 細 書

番号	名 称	摘 要	数 量	単 位	単 価	金 額	備 考
7	アスベスト含有塗材溶出・含有量試験						
	水銀又はその化合物	溶出試験：S48環告第13号	1.0	検体			
	カドミウム又はその化合物	溶出試験：S48環告第13号	1.0	検体			
	鉛又はその化合物	溶出試験：S48環告第13号	1.0	検体			
	六価クロム化合物	溶出試験：S48環告第13号	1.0	検体			
	砒素又はその化合物	溶出試験：S48環告第13号	1.0	検体			
	ポリ塩化ビフェニル(PCB)	溶出試験：S48環告第13号	1.0	検体			
	ジクロロメタン	溶出試験：S48環告第13号	1.0	検体			
	ベンゼン	溶出試験：S48環告第13号	1.0	検体			
	セレン又はその化合物	溶出試験：S48環告第13号	1.0	検体			
	含有量試験	水銀	1.0	検体			
	含水率		1.0	検体			
	13号溶出前処理		1.0	式			
	・検体採取(塗材300g)	一般建築物石綿含有建材調査者	1.0	式			
		機械器具損料	1.0	式			
	小 計						

工 事 費 內 訳 明 細 書

工事費内訳明細書

番号	名 称	摘要	数 量	単位	単 価	金 額	備 考
C	電気設備解体						
	分電盤	電灯 L-1 20回路	1.0	面			
	分電盤	電灯 L-2 4回路	1.0	面			
	安定器収納函(1,000×1,400×	安定器15個 収納	1.0	面			
	照明器具	図示 A HID300W	15.0	台			
	照明器具	図示 B 600Φ 埋込型	3.0	台			
	照明器具	図示 C F40W-2 直付け	12.0	台			
	照明器具	図示 D F40W-2 直付け	3.0	台			
	照明器具	図示 E F40W-1 直付け	2.0	台			
	照明器具	図示 F F20W-1 直付け	5.0	台			
	照明器具	図示 G F40W-1 直付け	2.0	台			
	照明器具	図示 H F40W-1 埋込	5.0	台			
	照明器具	図示 I F40W-1 埋込	12.0	台			
	照明器具	図示 J F20W-1 埋込	1.0	台			
	照明器具	図示 K F40W-1 壁付	1.0	台			
	照明器具	図示 L F20W-2 壁付	2.0	台			
	照明器具	図示 M F20W-1 壁付	7.0	台			
	照明器具	図示 N IL40W-1 壁付	1.0	台			
	照明器具	図示 O IL100W-9	3.0	台			

工事費内訳明細書

番号	名 称	摘要	数 量	単 位	単 価	金 額	備 考
	埋込スイッチ	1P×1 P 共	4.0	個			
	埋込スイッチ	3W×1 P 共	9.0	個			
	埋込スイッチ	1P×2 P 共	4.0	個			
	埋込スイッチ	1P×1、3W×1 P 共	1.0	個			
	埋込スイッチ	1P×4 P 共	2.0	個			
	埋込コンセント	2P15A×2 P共	31.0	個			
	デスク型アンプ [°]	30W	1.0	台			
	壁付型スピーカー	15W コラム形	2.0	個			
	天井埋込スピーカー	12cm 3W ATT付 アルミネット	1.0	個			
	壁掛スピーカー	3W 木製	2.0	個			
	端子盤	T-1 350×450×150	1.0	面			
	端子盤	T-2	1.0	面			
	総合盤(埋込)	P型 1級	3.0	面			
	スボット型感知器	差動式 2種	21.0	個			
	スボット型感知器	定温式 1種 防水	1.0	個			
	煙感知器 蓄積型	光電式 2種	2.0	個			
	分布型感知器	差動式 2種	4.0	個			
	機器処分費		393.0	Kg			

工 事 費 內 訳 明 細 書

工 事 費 内 訳 明 細 書

番号	名 称	摘 要	数 量	単 位	単 価	金 額	備 考
D	機械設備解体工事						
	天井埋込換気扇	150Φ	2.0	台			
	壁付換気扇	200Φ	1.0	台			
	中間ダクトファン	150Φ	1.0	台			
	和風便器	C750AV	4.0	組			
	壁掛小便器		3.0	組			
	洗面器	L230	5.0	組			
	掃除流し	SK22A	2.0	組			
	耐食鏡	TS119AS-3	5.0	個			
	横水栓	T23B-13	1.0	個			
	機器処分費		248.0	Kg			
	小 計						

令和7年度 旧大崎小学校体育館解体工事 設計図

工事名	令和7年度 旧大崎小学校体育館解体工事	
図面名		
2025. 8. 29	縮尺	図番

項目		特記事項		項目		特記事項		項目		特記事項							
令和7年度 旧大崎小学校体育館解体工事																	
I 工事概要		⑩ 再生資源利用(促進) 計画書及び実施書の提出		再生資源利用(促進)計画書及び実施書の提出は以下による。 a)建設資材の利用量の大小や有無に関らず、再生資源利用計画書及び実施書を「建設リサイクルデータ統合システム」により作成する。作成したデータは、「建設リサイクルガイドライン」の「様式1」により、紙に提出したものと完成資料として提出すること。 b)建設資材の発生量及び搬出量の大小や有無に関らず、再生資源利用促進計画書及び実施書を「建設リサイクルデータ統合システム」により作成する。作成したデータは、「建設リサイクルガイドライン」の「様式2」により、紙に提出したものと完成資料の一つとして提出すること。 c)これらの提出時には、作成したデータを電子媒体に保存したものと合わせて提出することとし、建設リサイクル法18条に基づく書類の提出が必要な場合は、再生資源利用(促進)実施書の提出もって、それに代わるものとする。 d)請負者は作成したデータを含め、再生資源利用(促進)計画書及び実施書を工事完成後1年間保存すること。 e)以上のことを行い難い場合は、監督職員にその旨を書面で報告し、監督職員の指示に従うこと。		建設廃棄物の処理		アスベスト含有建材の除去等		特記事項							
1. 工事場所		高知県吾川郡仁淀川町大崎		建設廃棄物の種類		特定建設資材廃棄物		アスベスト含有建材の種類		特記事項							
2. 工事概要		①体育館、渡り廊下 S造2階697.66m ² 1982 (S57) 設計 1983 (S58) 竣工 ②その他外構の付帯等		※建設廃棄物の種類 ○コンクリート ○コンクリート及び鉄からなる建設資材 ○木材 ・アスファルトコンクリート		中間処理施設または再資源化施設等 ※廃棄物処理法における許可を受けた施設 ※廃棄物処理法における許可を受けた施設 ※廃棄物処理法における許可を受けた施設		アスベスト含有建材の種類		特記事項							
3. 別契約関連工事		4. 概成工期 完成期限の()日前 (令和 年 月 日)		再資源化等		アスベスト含有建材の種類		アスベスト含有建材の種類		特記事項							
II 建築工事仕様		1. 特記仕様 1) 項目は、番号に○印の付いたものを適用する。 2) 特記事項は○印の付いたものを適用する。○印のつかない場合は、※印の付いたものを適用する。 ○印と※印の付いた場合は、共に適用する。 3) 特記事項に記載の()内表示番号は、「建築物解体工事共通仕様書」の当該項目、当該図又は当該表を示す。特記事項に記載の〔 〕内表示番号は、「公共建築工事標準仕様書」の当該項目、当該図又は当該表を示す。		2. 适用基準等 図面及び特記事項に記載されていない事項は、全て国土交通省(建設)大臣官房官房営繕部監修の以下による。 ③建築物解体工事共通仕様書 (平成31年版) ○公共建築工事標準仕様書 (平成31年版) ○公共建築改修工事標準仕様書 (平成31年版)		建設廃棄物の種類		アスベスト含有建材の種類		特記事項							
項目		特記事項		3. 別契約関連工事		アスベスト含有建材の種類		アスベスト含有建材の種類		特記事項							
一般共通事項		1. 工事実績情報の登録 (請負金額500万円以上) (受注、変更、竣工時)		登録の手続きについては、(財)日本建設情報総合センターの「建設実績情報のコリンズ・テクリス登録等に関する規約」による。(1.1.4)		アスベスト含有建材の種類		アスベスト含有建材の種類		特記事項							
① 工事日誌		週ごとに工事の全般的な経過及び次回の工事予定を記載した日誌を監督職員に提出する。また、工事の経過が明確にわかる写真を貼付すること。(1.2.3)		2. 施工調査		アスベスト含有建材の種類		アスベスト含有建材の種類		特記事項							
③ 工事写真		工事写真是E版とし、工事の内容、日付等必要事項を記入し1部提出する。(A4版台紙) 撮影方法は、建設大臣官房官房営繕部監修「工事写真の撮り方(改訂第2版)建設編」による。(1.2.3)		3. 分析によるアスベスト含有調査		アスベスト含有建材の種類		アスベスト含有建材の種類		特記事項							
④ 下請負者の報告		各下請負者については下請負契約前に監督職員に報告する。		4. アスベスト粉じん濃度測定		アスベスト含有建材の種類		アスベスト含有建材の種類		特記事項							
5 電気保安技術者		適用する(1.3.3)		5. 行う(第一次スクリーニング及び第二次スクリーニング) ○行わない		アスベスト含有建材の種類		アスベスト含有建材の種類		特記事項							
⑥ 施工条件		施工時間 ○1.3.5(a) (1) による(土曜日は施工可能とする。(ただし、祝日を除く))(1.3.5)		※施工調査の結果により、監督職員と協議する。(6.1.3) ・行う○行わない		アスベスト含有建材の種類		アスベスト含有建材の種類		特記事項							
⑦ 交通誘導員		その他の施工条件 ・資機材の搬出入時には、専任の誘導員を配置する。その他の場合でも、工事関係車両(乗用車も含む)が敷地内を通行する際には必ず誘導するものをつけ徐行して公道まで通行する。 また、登下校時間帯や休み時間等は車両の通行を中止する等必要な配慮をする。		6. 施工調査の結果により、監督職員と協議する。(6.1.4) ・行う○行わない		アスベスト含有建材の種類		アスベスト含有建材の種類		特記事項							
⑧ 統括安全衛生管理者の指名		配置人員等 ・1名以上／1班は交通誘導警備検定合格者(1級又は2級)を配置する工事 ○その他、交通誘導に関し専門的な知識及び技能を有する警備員等を配置する工事 資格 1.2級交通誘導警備検定合格者 交通誘導警備に関して、公安委員会が学科及び実施試験を行い、専門的な知識・技能を有すると認めたもの		7. 飛散性 アスベスト含有吹付材 ・密封処理(二重袋梱包) ○カバージャスト工法同等 既存塗膜全面除去 ・セメント固化		アスベスト含有保温材 ・配管保温材 ・		アスベスト含有吹付材 ・密封処理(二重袋梱包) ○カバージャスト工法同等 既存塗膜全面除去 ・セメント固化		アスベスト含有保温材 ・配管保温材 ・							
⑨ 発生材の処理		産業廃棄物の運搬、処分等については、適切に処分するものとし、事前に監督職員に処理計画書を提出する。 産業廃棄物の運搬或いは処分を他業者に委託する場合は、本工事についての書面による委託契約を行い、処理計画書にその写しを添付する。 自己処分場で処分する場合は、その処分場が関係法令の規定に適合する旨の資料を提出し、監督職員の現地立会を受けたうえで承諾を得る。(積替・保管についても同様とする) 産業廃棄物の収集・運搬に当たっては、廃棄物の処理及び清掃に関する法律(以下廃棄物処理法という)施行令に基づく車両への表示及び書面の備え付けを行うこと。 また、産業廃棄物及び建設生土を搬出する全車両(台数)について、現場搬出時及び処分場到着時の各々につき一枚以上の写真撮影し、随時監督職員に報告する。 (工事名、日付、車両ナンバー、該当車両のその日の回数等を記入した黒板を入れて撮影する) 廃棄物処理法を遵守し、工期内に最終処分(埋立処分、海洋投入処分又は再生)を終了しなければならない。 また、産業廃棄物管理法(以下マニフェストという)により適正に処理されていることを確認するとともに、監督職員にそのE票の写しを提出しなければならない。 ただし、廃棄物処理法を遵守した上で、工期内に産業廃棄物の最終処分を終了することが困難な場合で、監督職員が認める場合においては、工期内に中間処理業者への搬入が終了すればよいものとする。 この場合、マニフェストにより適正に中間処理業者に搬入されていることを確認することにも、監督職員にそのE票の写しを提出しなければならない。また、最終処分終了後速やかにE票の写しを提出しなければならない。 なお、廃棄物処理法に定める電子情報処理組織を使用する場合は別途協議する。 ・引き渡しを要するもの() (1.3.10)		8. 非飛散性 アスベスト含有成形板 ・図示による		アスベスト含有成形板 ・図示による		アスベスト含有成形板 ・図示による		アスベスト含有成形板 ・図示による							
特記							工事名		令和7年度 旧大崎小学校体育館解体工事								
							意匠図		特記仕様書								
								2025.8.29		縮尺							
								図番		A - 01							

外部仕上げ表

屋根	メタルビル KBRIB-110 下地KBマット断熱材
屋根下層部分	ゴムシート系シート防水 ルーフィング厚0.6 H=100かべ-葺
下屋、渡り廊下屋根	ルーフィング厚0.6 H=100
笠木	同上 木製根太、大引、束
外壁 吹付材 (アスペクト含有)	メタルビル KBハーフ-205 ALC版アクリルシングル吹付、モルタル塗りアクリルシングル吹付



軒裏	石綿大平板厚6 (みなしアスペクト含有)
根廻	モルタル塗り
開口部	アルミサッシ
樋	角型樋 (鋼管) 仮想部分 谷樋かべ-鉄板 竪樋VP75
玄関ポーチ	タイル150角
スロープ	床モルタル塗り


天井裏換気口	VP75 14箇所	体育室出口	外部階段 モルタル塗り RC下地
床下換気口	鉄製500×200	床下換気口	鉄製500×200
泥落しマット	ステンレス製600×1800	泥落しマット	ステンレス製600×1800
渡り廊下	床 コンクリート厚50 NS塩ビシート	渡り廊下	床 コンクリート厚50 NS塩ビシート
壁	角波かべ-鉄板	壁	角波かべ-鉄板
足洗い場	床壁タイル	足洗い場	床壁タイル

内部仕上げ表

室名	床 仕上げ	巾木 仕上げ	壁 仕上げ (木下地)	天井 仕上げ (下地LGS)	天井高	椅子収納台車	カーテン・幕	暗幕
昇降口	タイル150角、長尺塩ビシート (アスペクト含有) (モルタル下地)	タイル150角、H=200 モルタル下地	合板 厚6 下足箱	石膏ボード厚9	3,000・2,800			
体育室	フローリング 厚15、ラワン合板厚15捨貼 鋼製根太下地	ラワン H=100 (木下地)	センチュリーポーラー厚12・有孔合板厚6 GW厚25充填寒冷紗張・モルタル 姿見	KBマット カーテンボックス パネルコート	8,640~7,950	助木・吊り繩10本	○ ○	
ステージ	同上 木製根太、大引、束	同上 ひな壇	石膏ボード厚9・クロス張り	ジブーン厚9 (みなしアスペクト含有)	5,500		横後○	緞帳○
ステージ下 (台車置き場)	モルタル		合板 厚5.5	ステージ根太大引き見出し	790	6		
控室	長尺塩ビシート (アスペクト含有) (モルタル下地)	ラワン H=100 (木下地)	石膏ボード厚9	石膏ボード厚9 カーテンボックス	5,250		タラップ	○ ○
放送室	長尺塩ビシート、ラワン合板厚15捨貼 木製根太、大引、束	同上	有孔合板厚6 GW厚25充填寒冷紗張	同上	2,500	1		○
倉庫A・B・C	長尺塩ビシート (アスペクト含有) (モルタル下地)	同上	ガラス繊維強化フレキシブルボード厚5 (アスペクト含有) 倉庫B器具棚	同上	A5,250・B2,200・C2,400	タラップ	○ ○	倉庫A
男子・女子更衣室	長尺塩ビシート (モルタル下地)	同上	同上	同上	2,200		○ ○	
男子・女子WC	タイル25角 (モルタル下地) すのこ1000×1000		タイル100角 モルタル下地	同上	2,270			
廊下・通路	長尺塩ビシート (モルタル下地)	同上	石膏ボード厚9	同上	2,200			
キャットウォーク	モルタル	モルタル	KBパネル	KBマット カーテンボックス	4,500	防球ネット	○ ○	
卓球室	モルタル、塗床	ラワン H=100	有孔センチュリーポーラー厚12・GW厚25充填寒冷紗張・モルタル	石膏ボード厚9 カーテンボックス	2,900	防球ネット	○ ○	
階段	モルタル長尺塩ビシート (蹴上、踏面) ノンスリップ 金物	鉄骨サラ見出し 塩ビ巾木 (アスペクト含有)	石膏ボード厚12	同上	6,350		○ ○	

附近見取り図 S=1:2,000

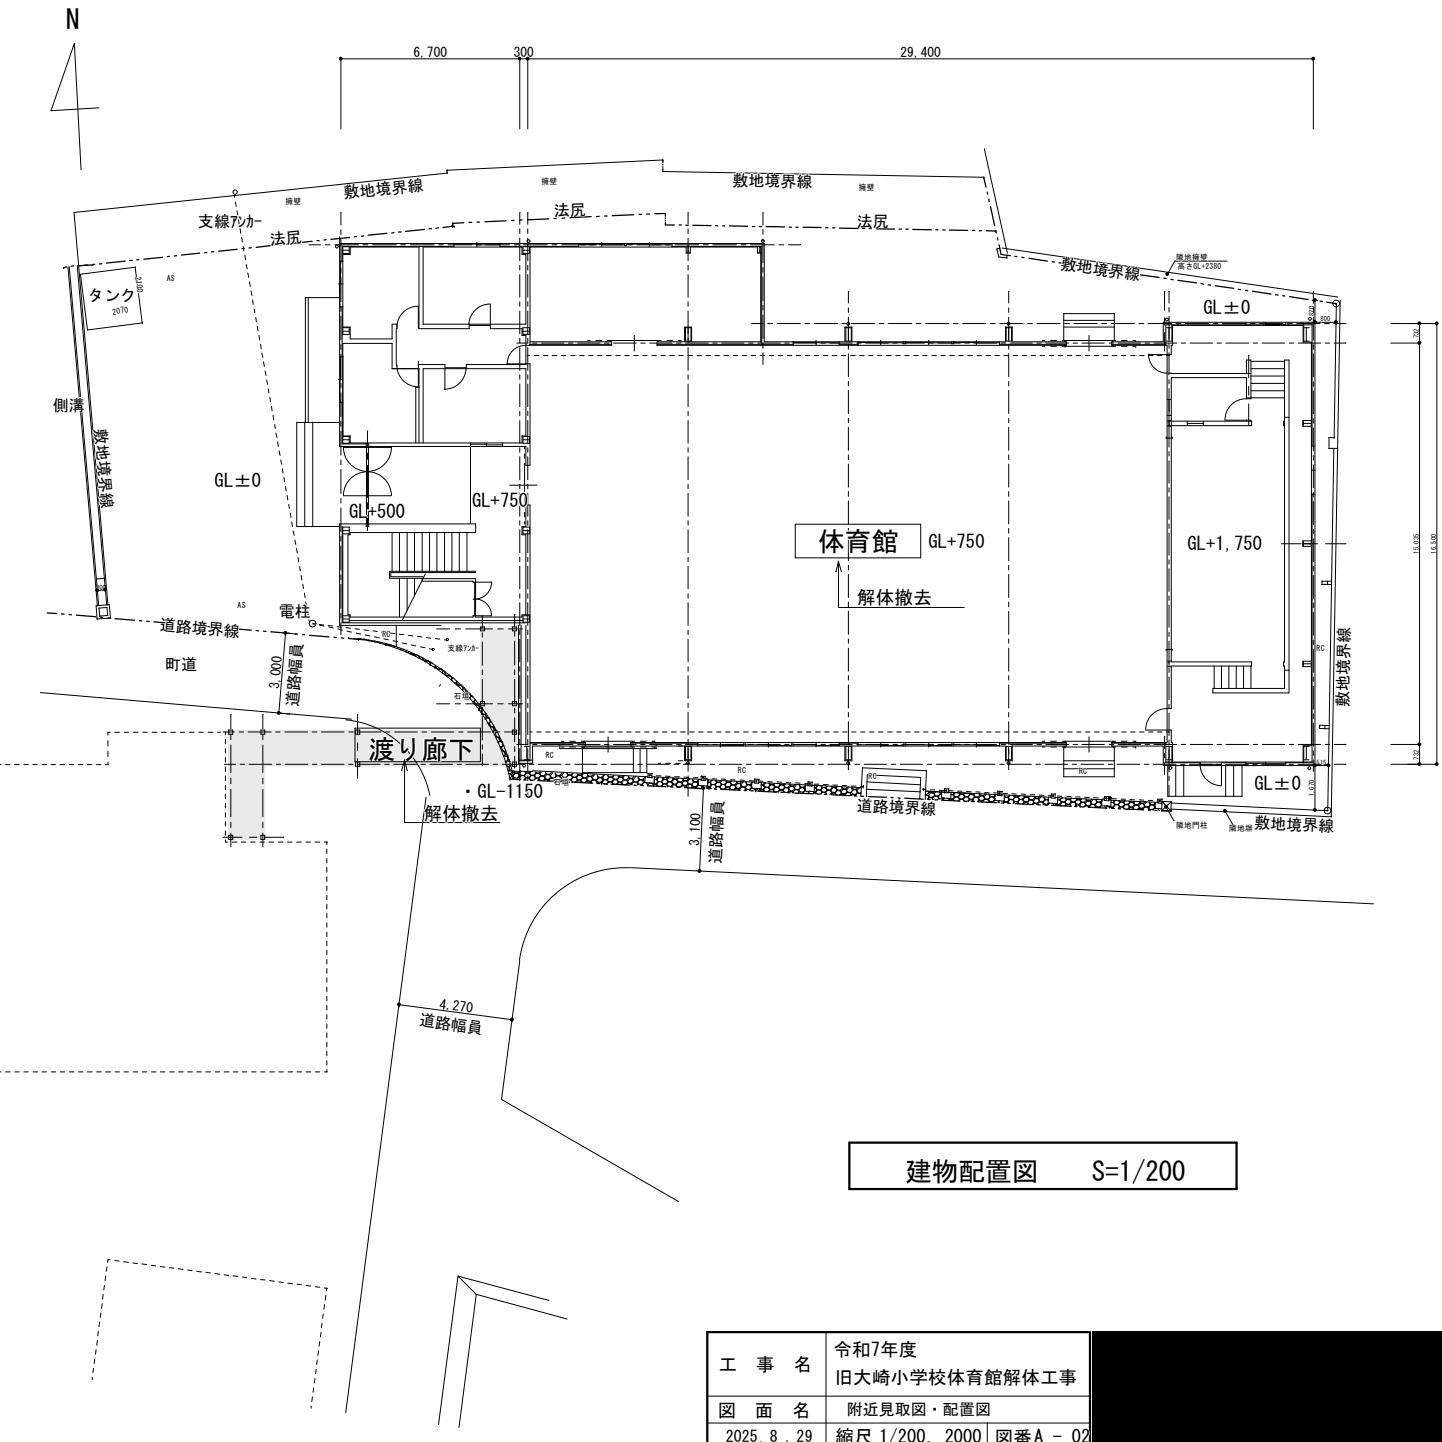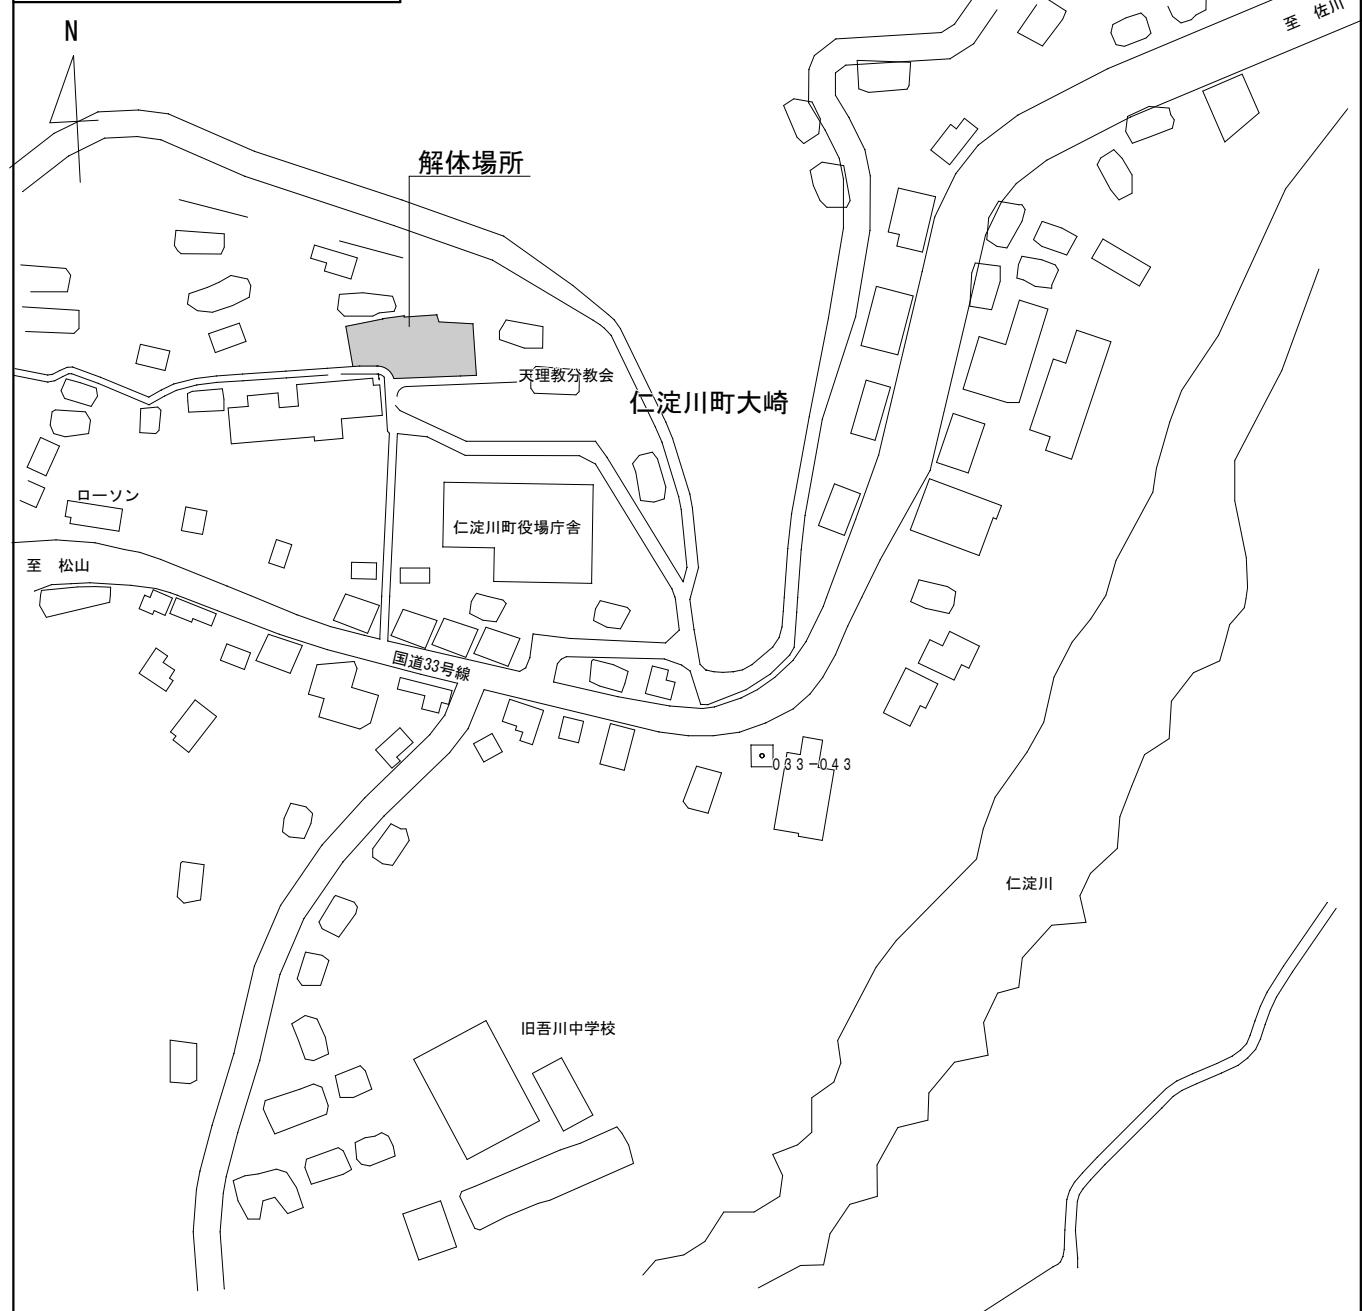

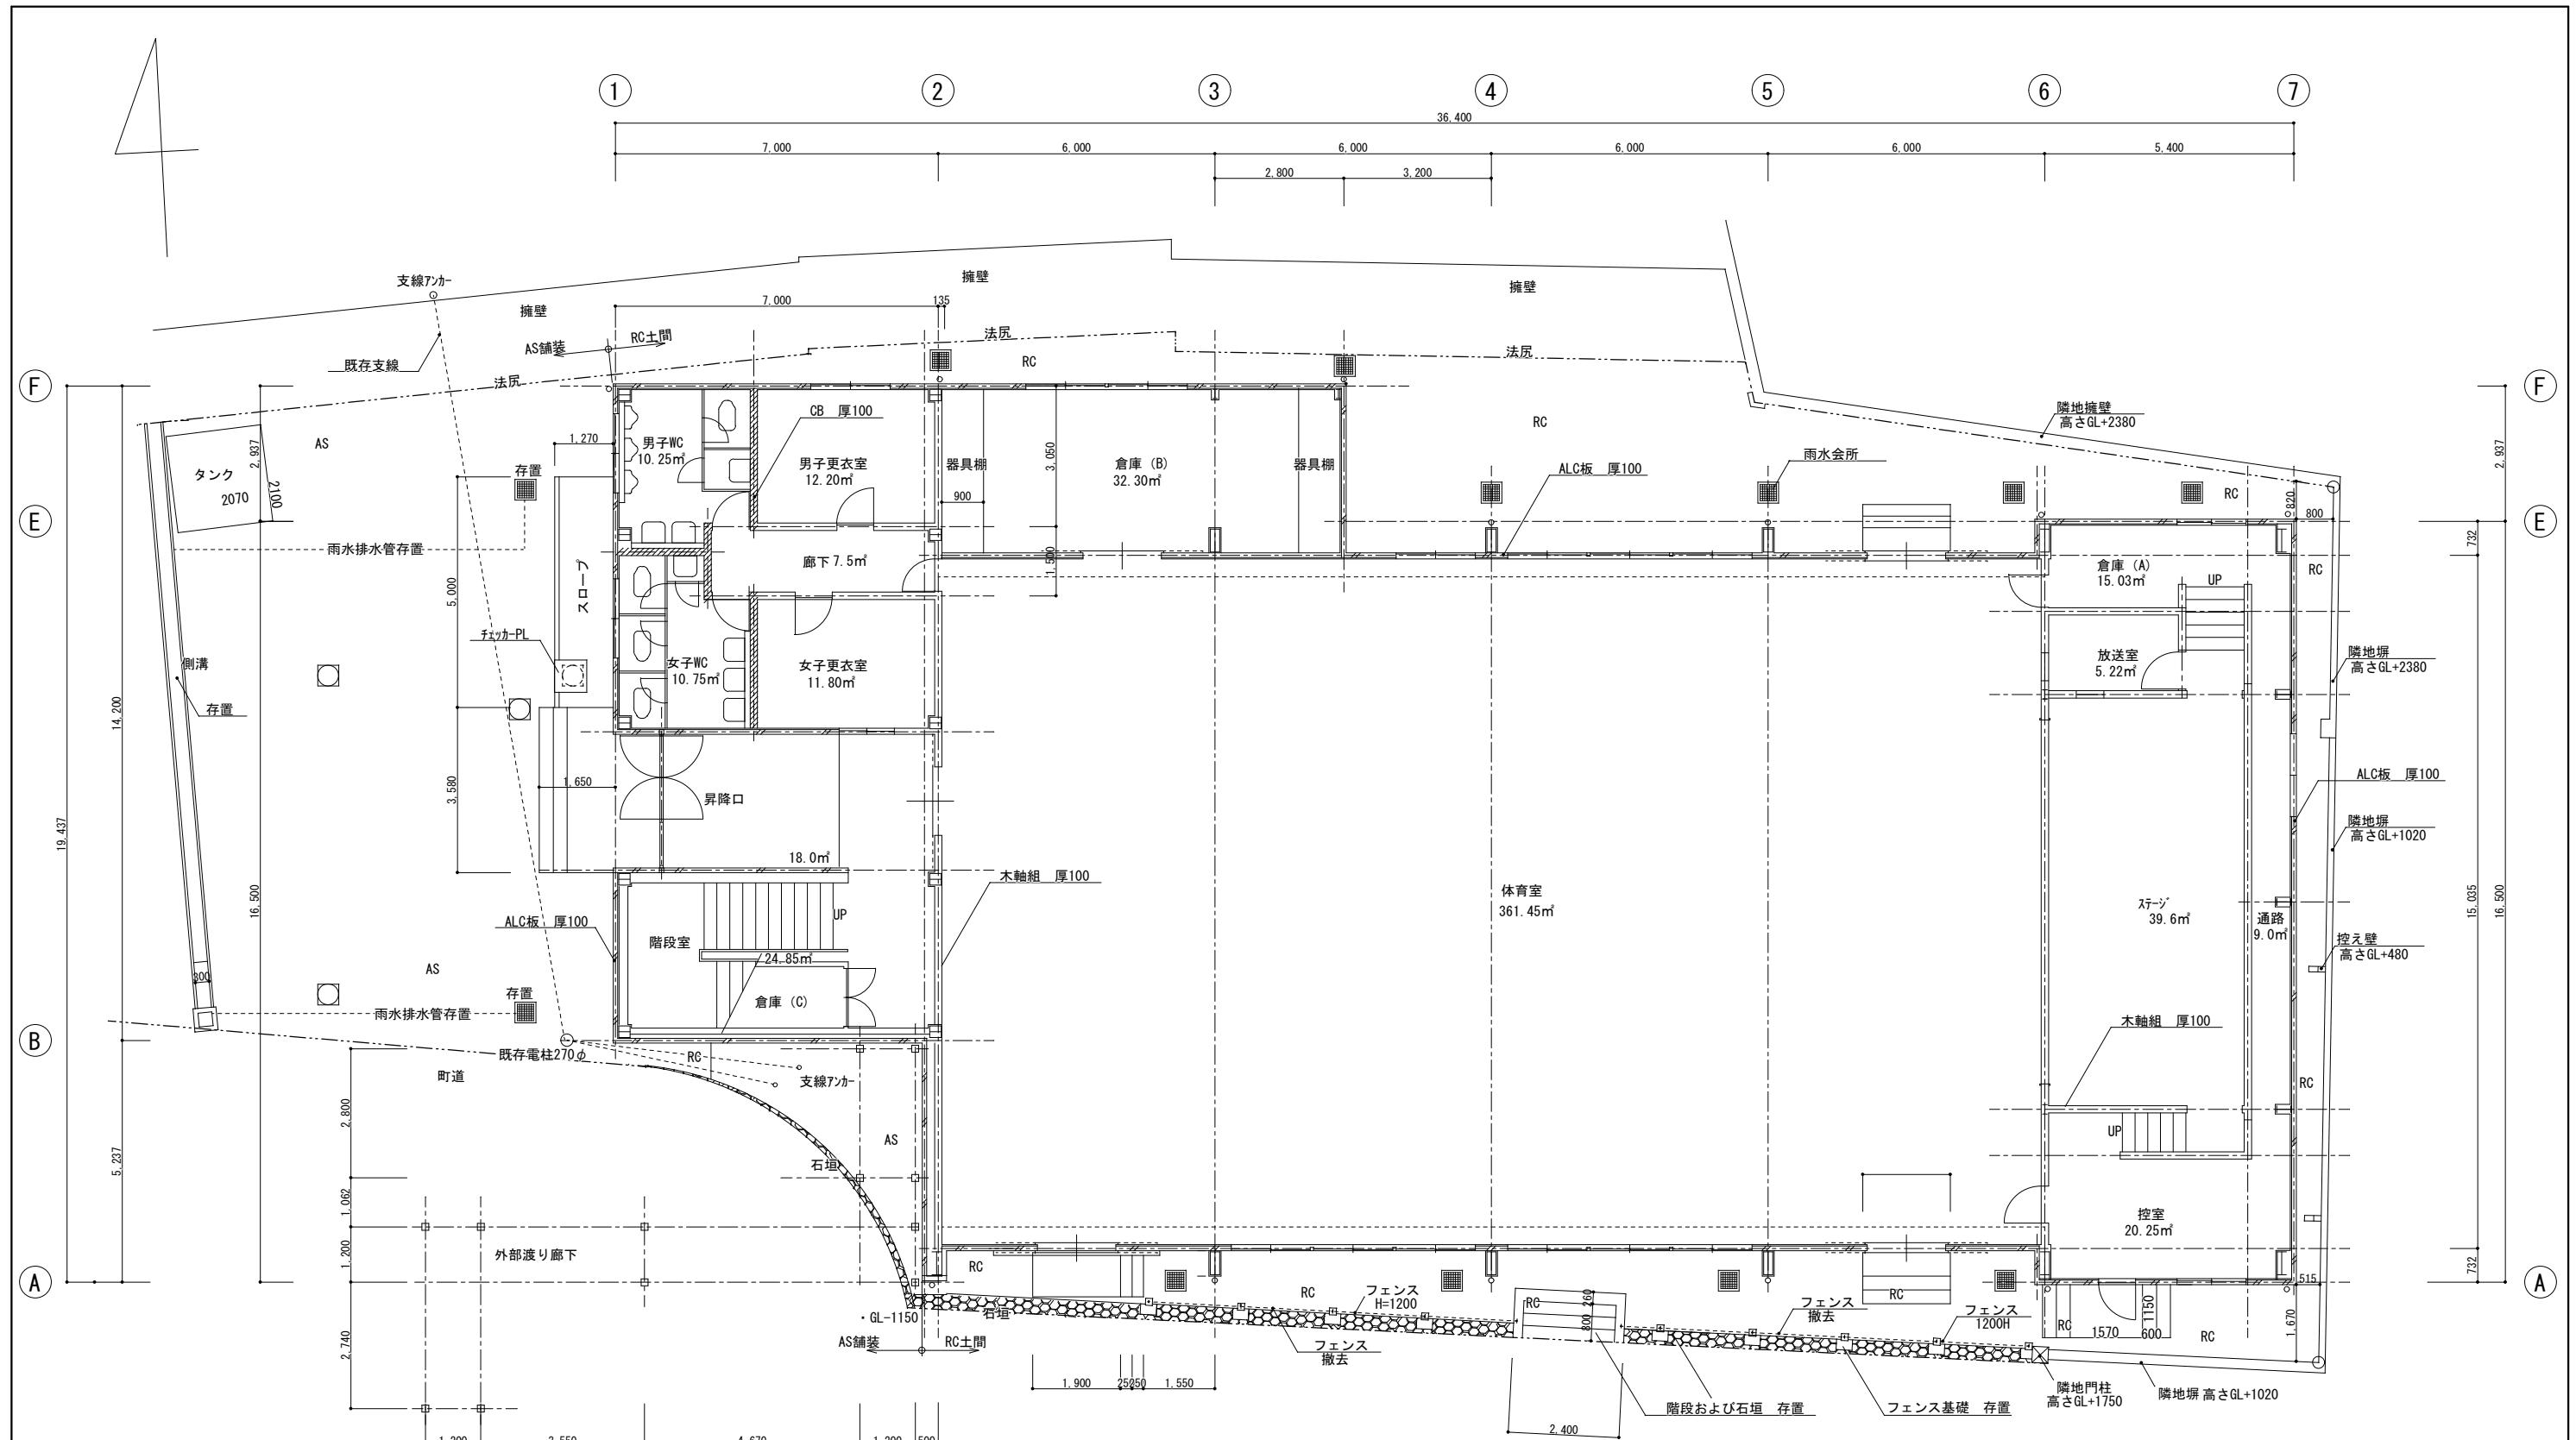


1階平面図・外構配置図 S=1/100

存置部分は図示する それ以外は全て解体撤去とする。

解体図

A2版 100% A3版 縮小70%


工事名	令和7年度 旧大崎小学校体育館解体工事
図面名	1階平面図・外構配置図
2025.8.29	縮尺 1/200 図番 A-03

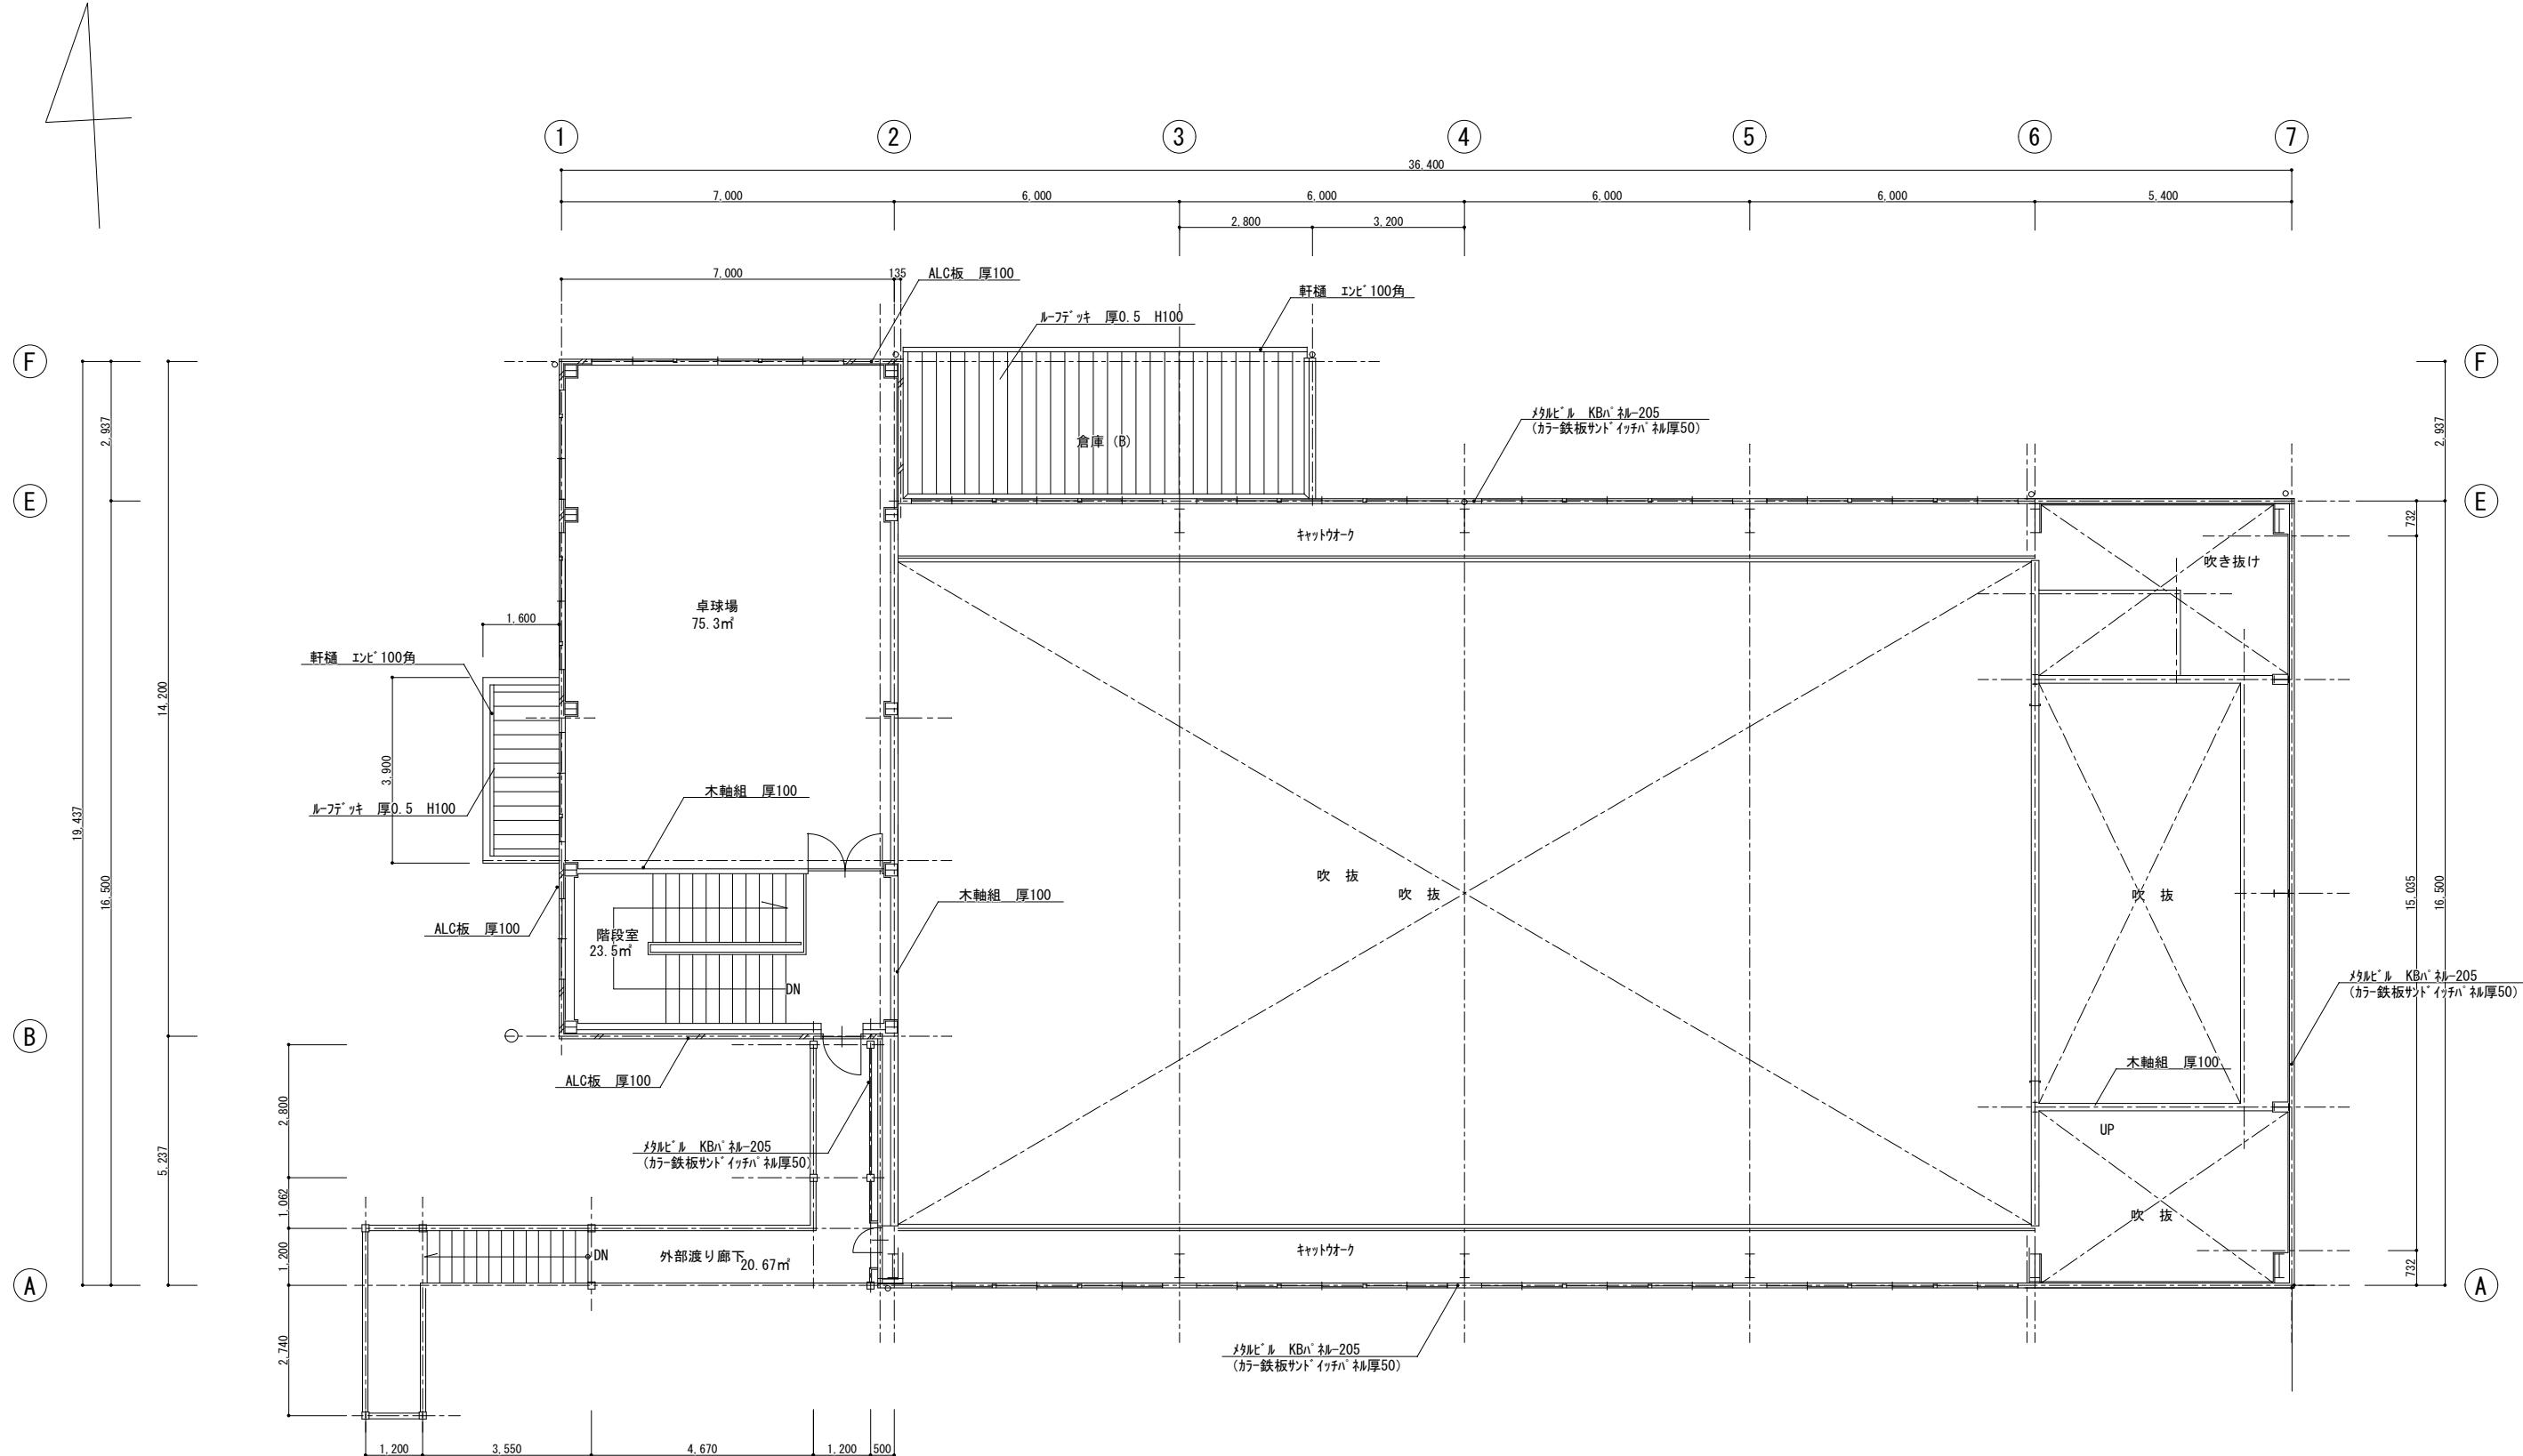

解体図

A2版 100% A3版 縮小70%

工事名	令和7年度 旧大崎小学校体育館解体工事
図面名	2階平面図
2025.8.29	縮尺 NS 図番 A-04

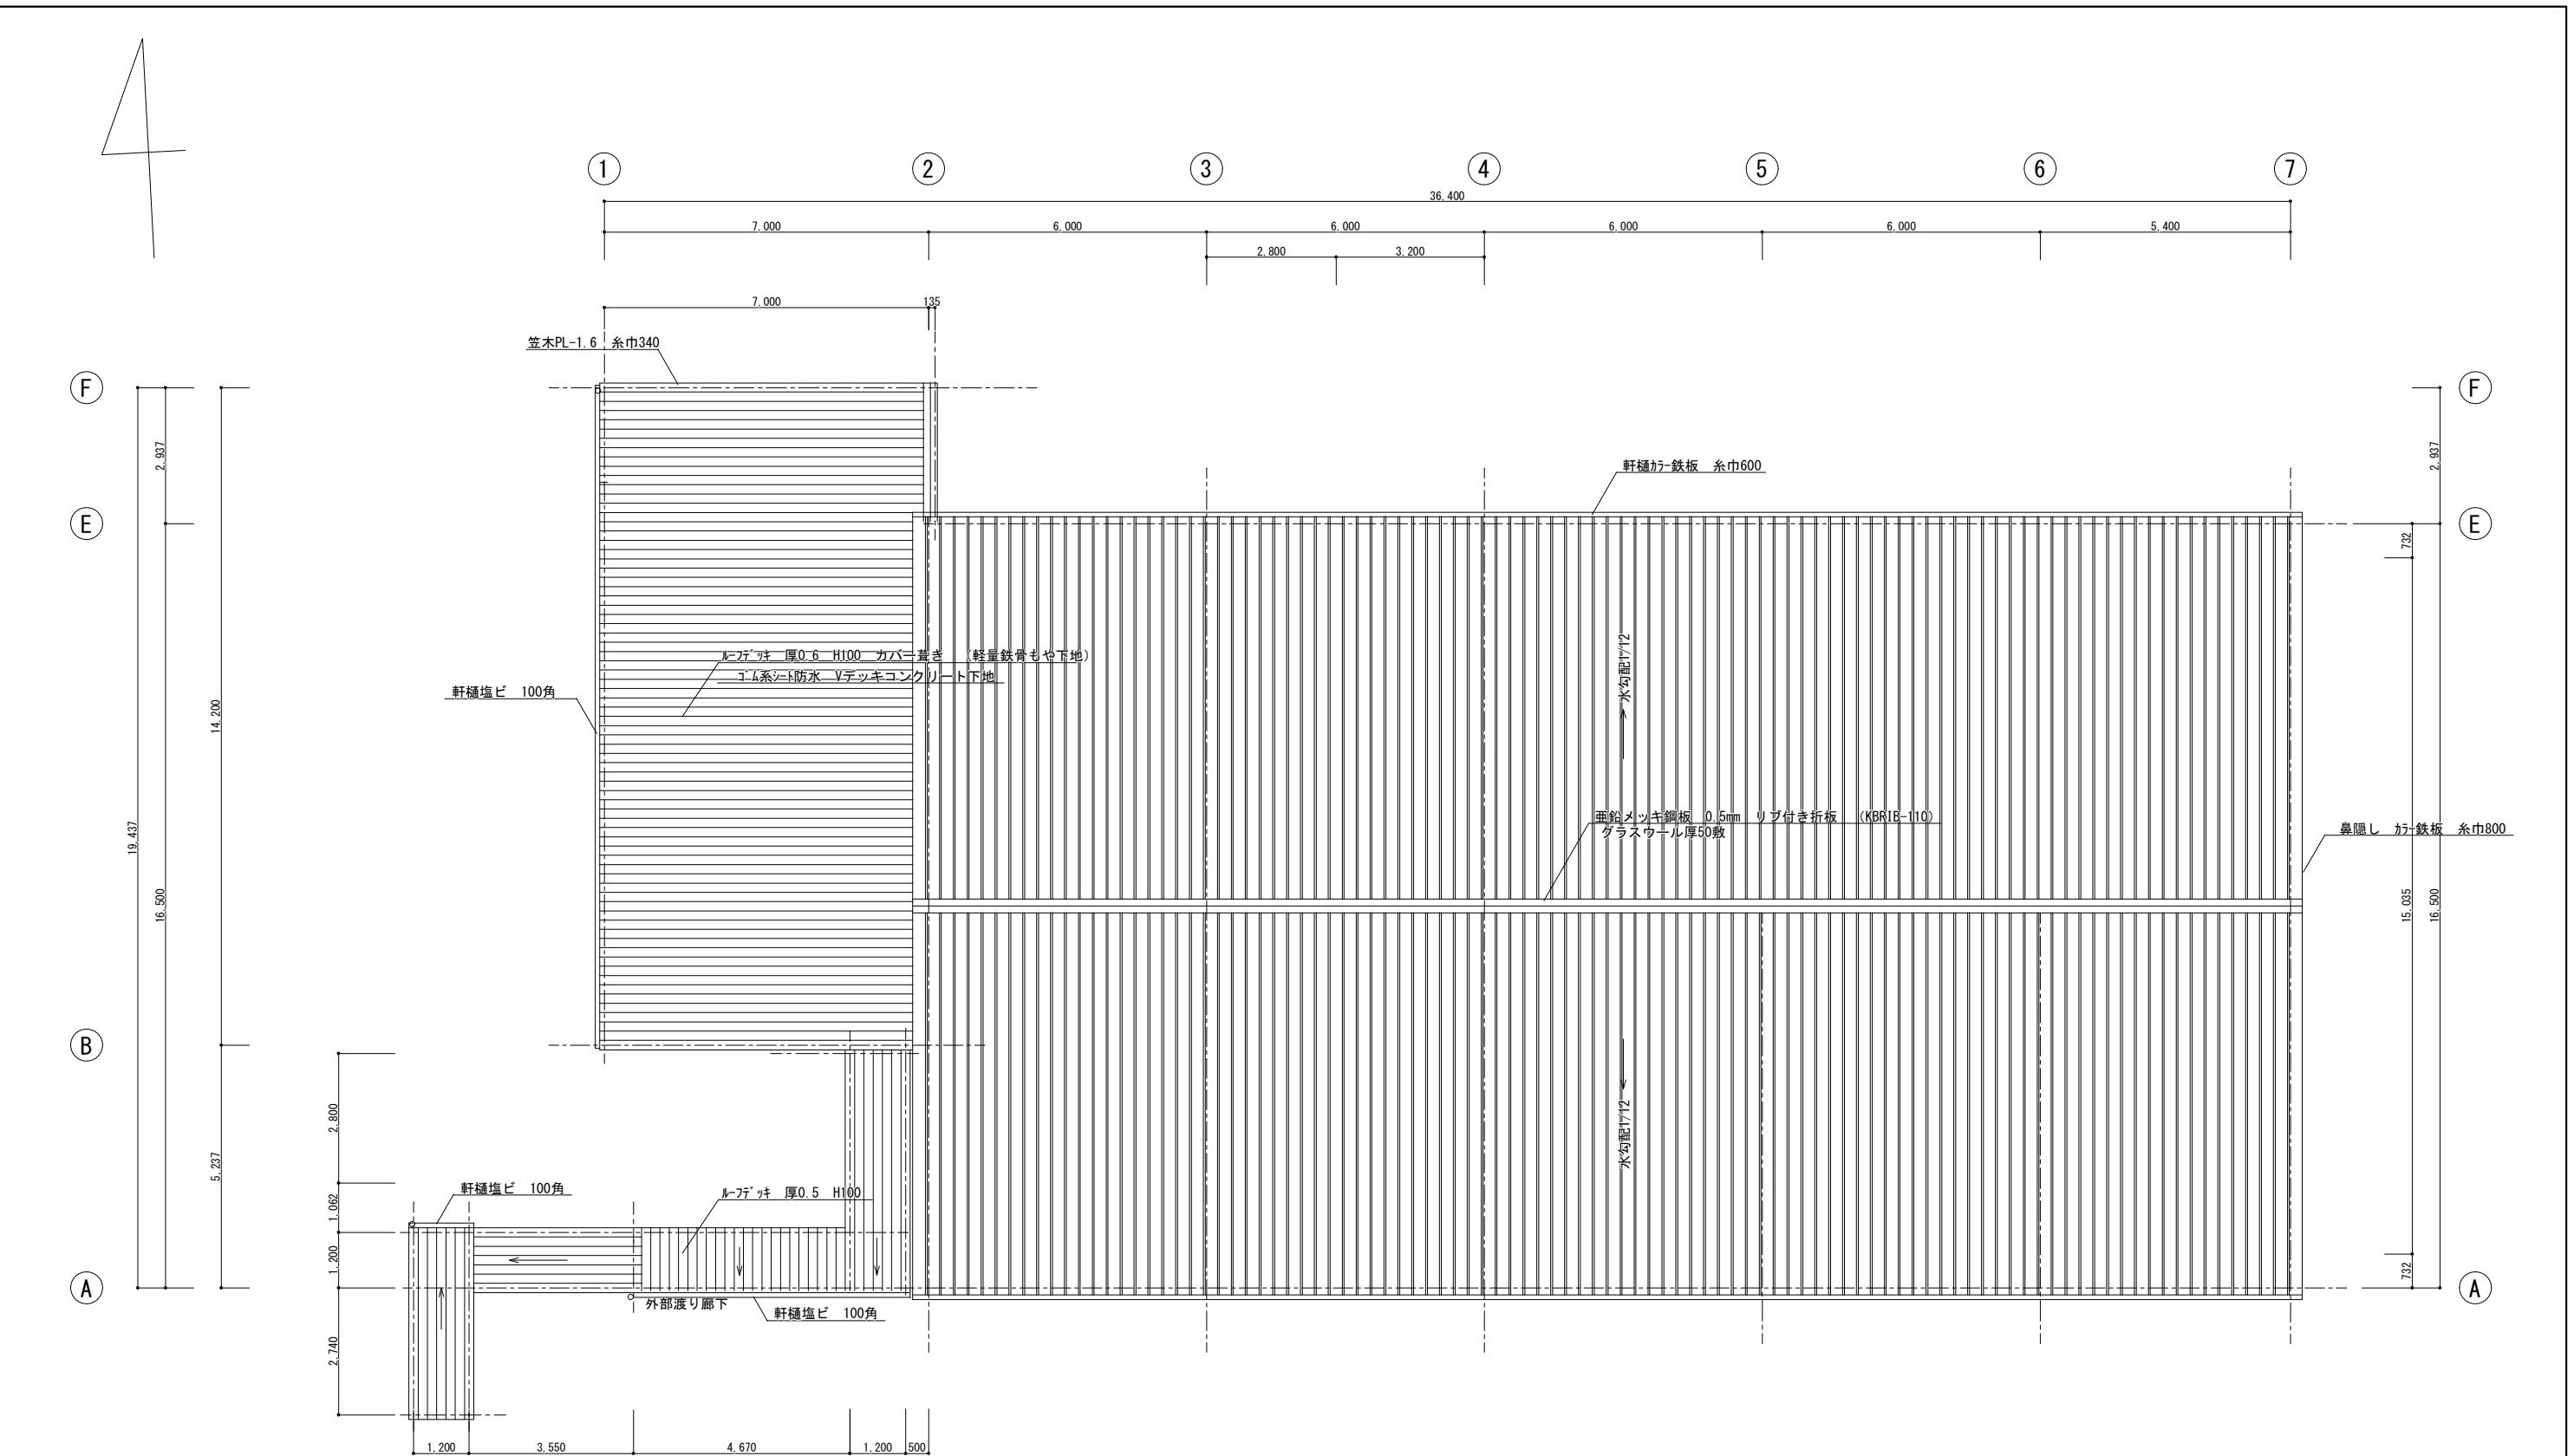

屋根平面図 S=1/100

解体図

A2版 100% A3版 縮小70%

工事名	令和7年度 旧大崎小学校体育館解体工事
図面名	屋根平面図
	2025.8.29 縮尺 1/100 図番 A-05

